

# 平面図 S=1:500

施工延長 L=232.8m




造成面計面高 TP=3.822m  
(4.800m-0.978m)




造成面計面高 TP=3.822m  
(4.800m-0.978m)

造成計面高 TP=1.8m

造成計面高 TP=1.8m

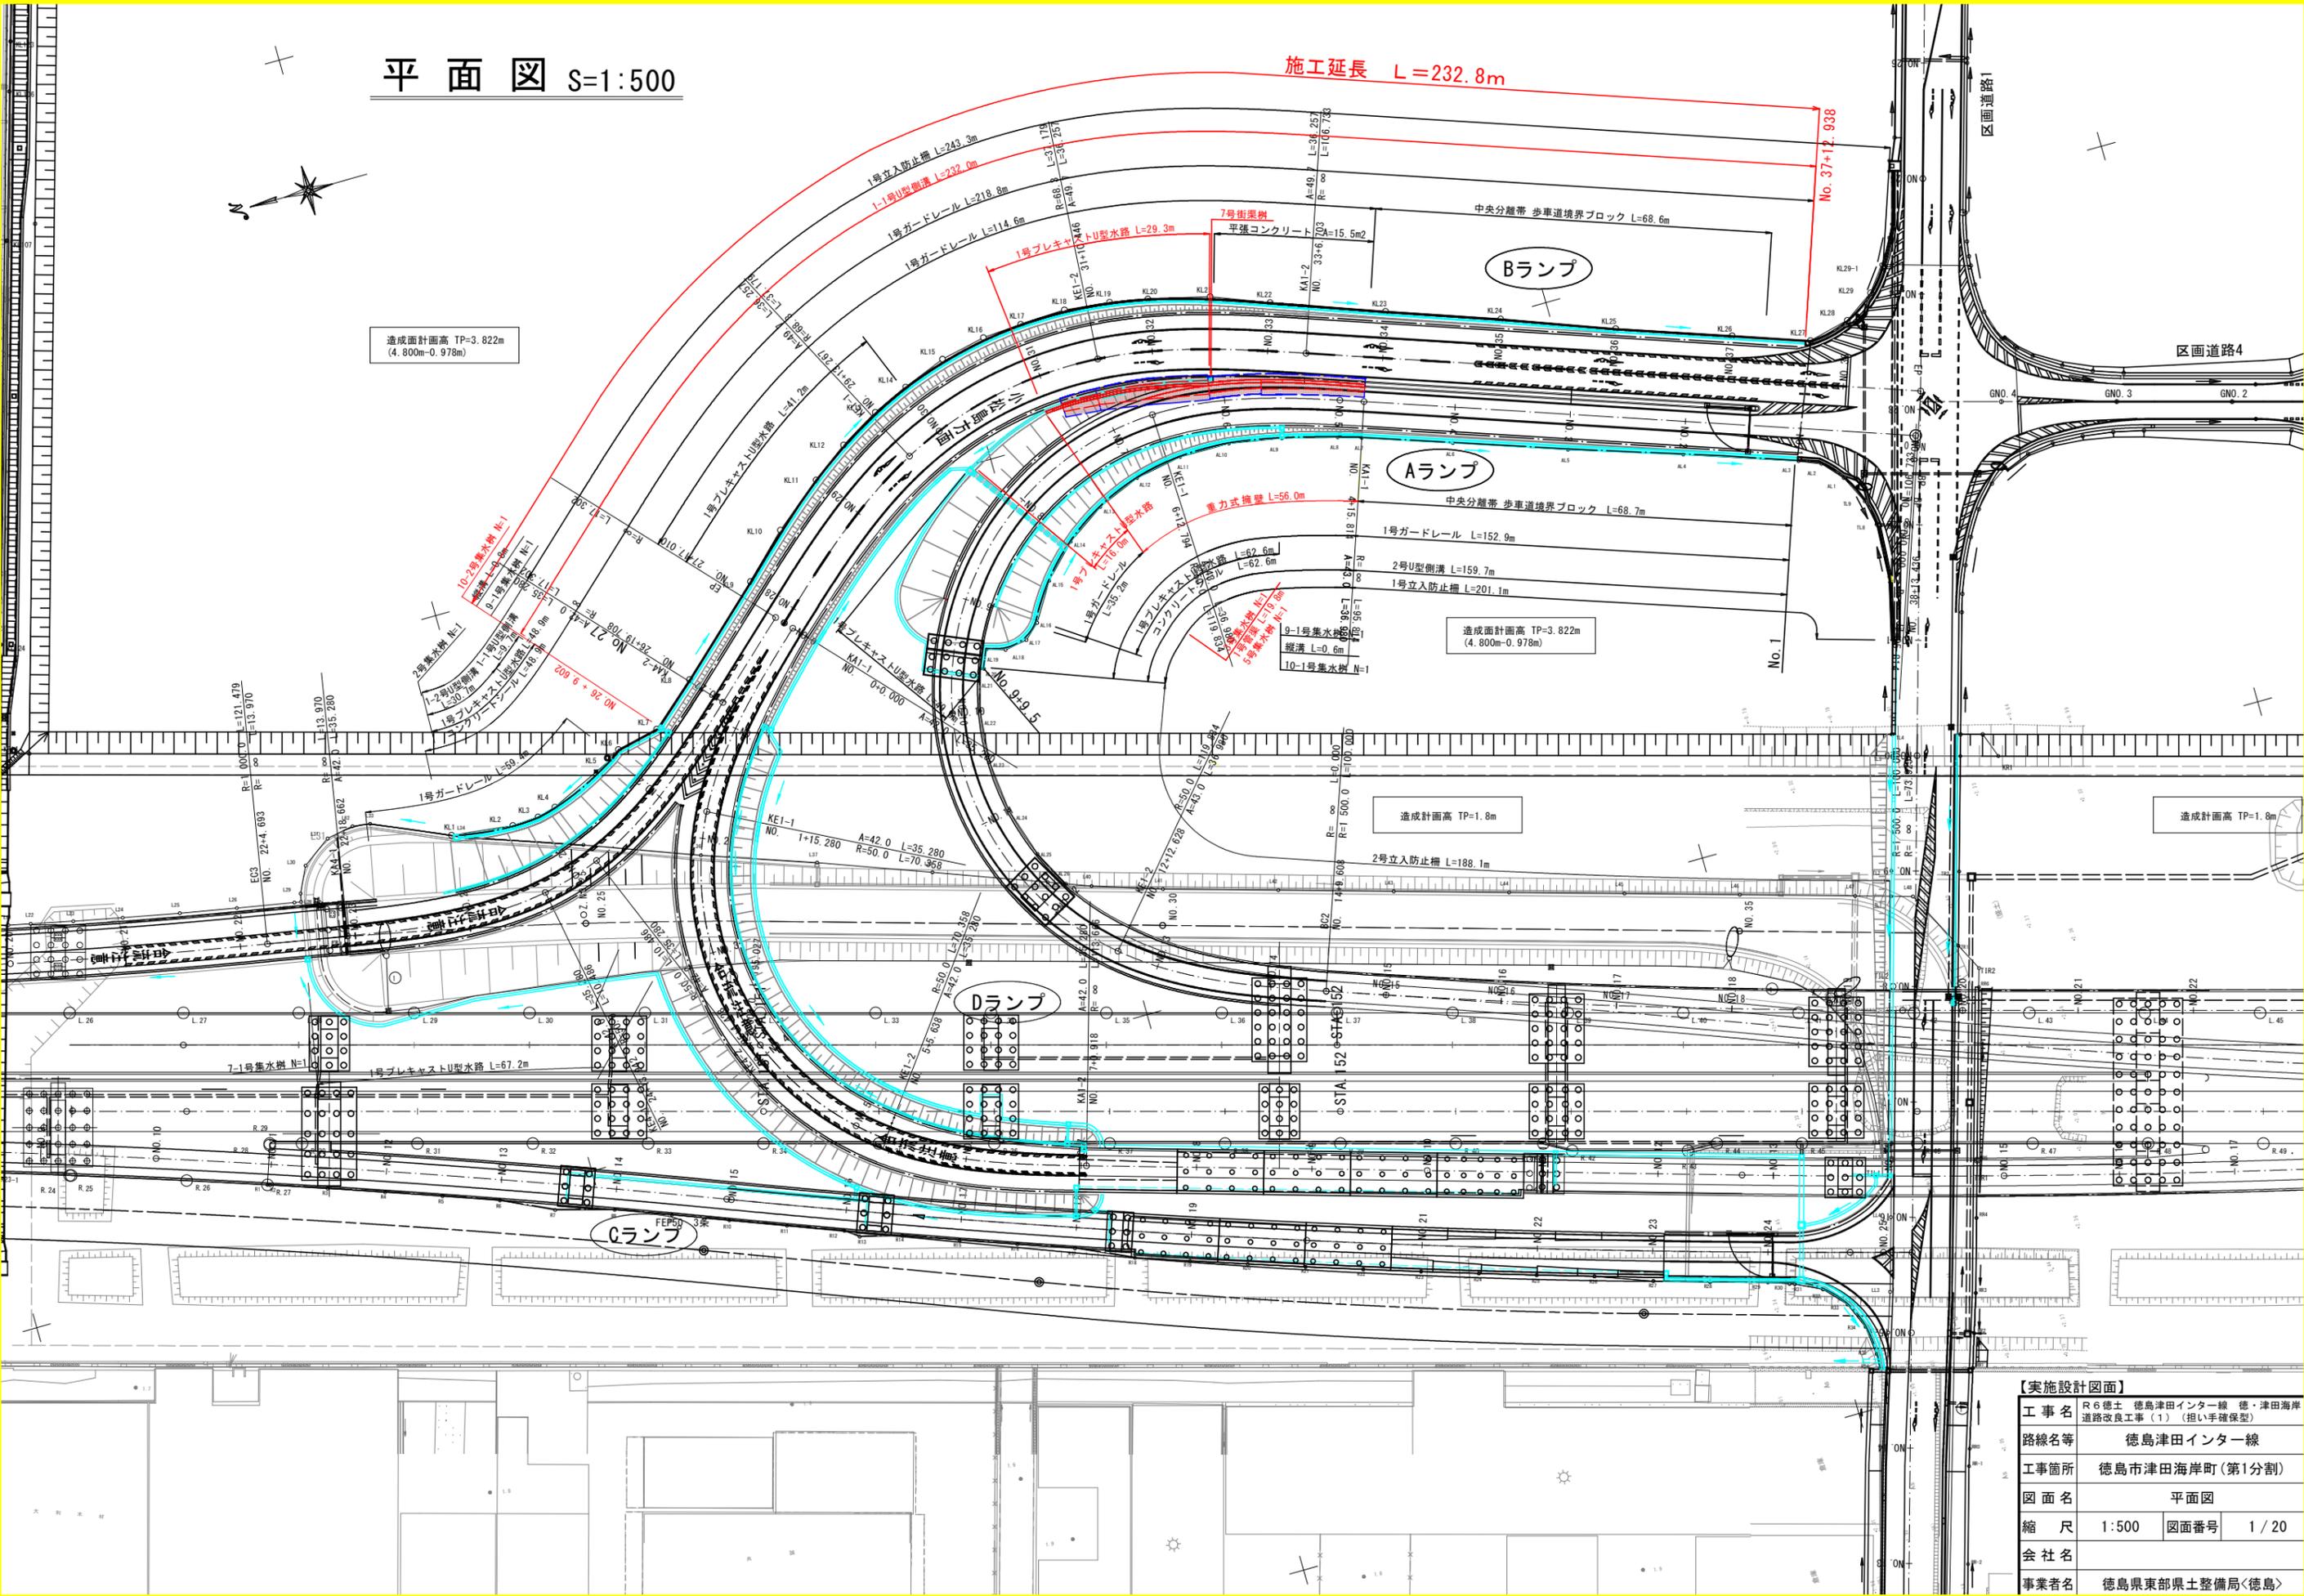

# Aランプ縦断面図 V=1:100 H=1:1000

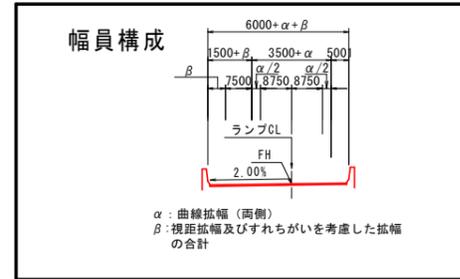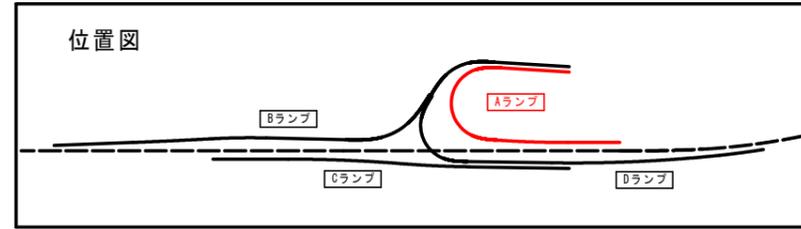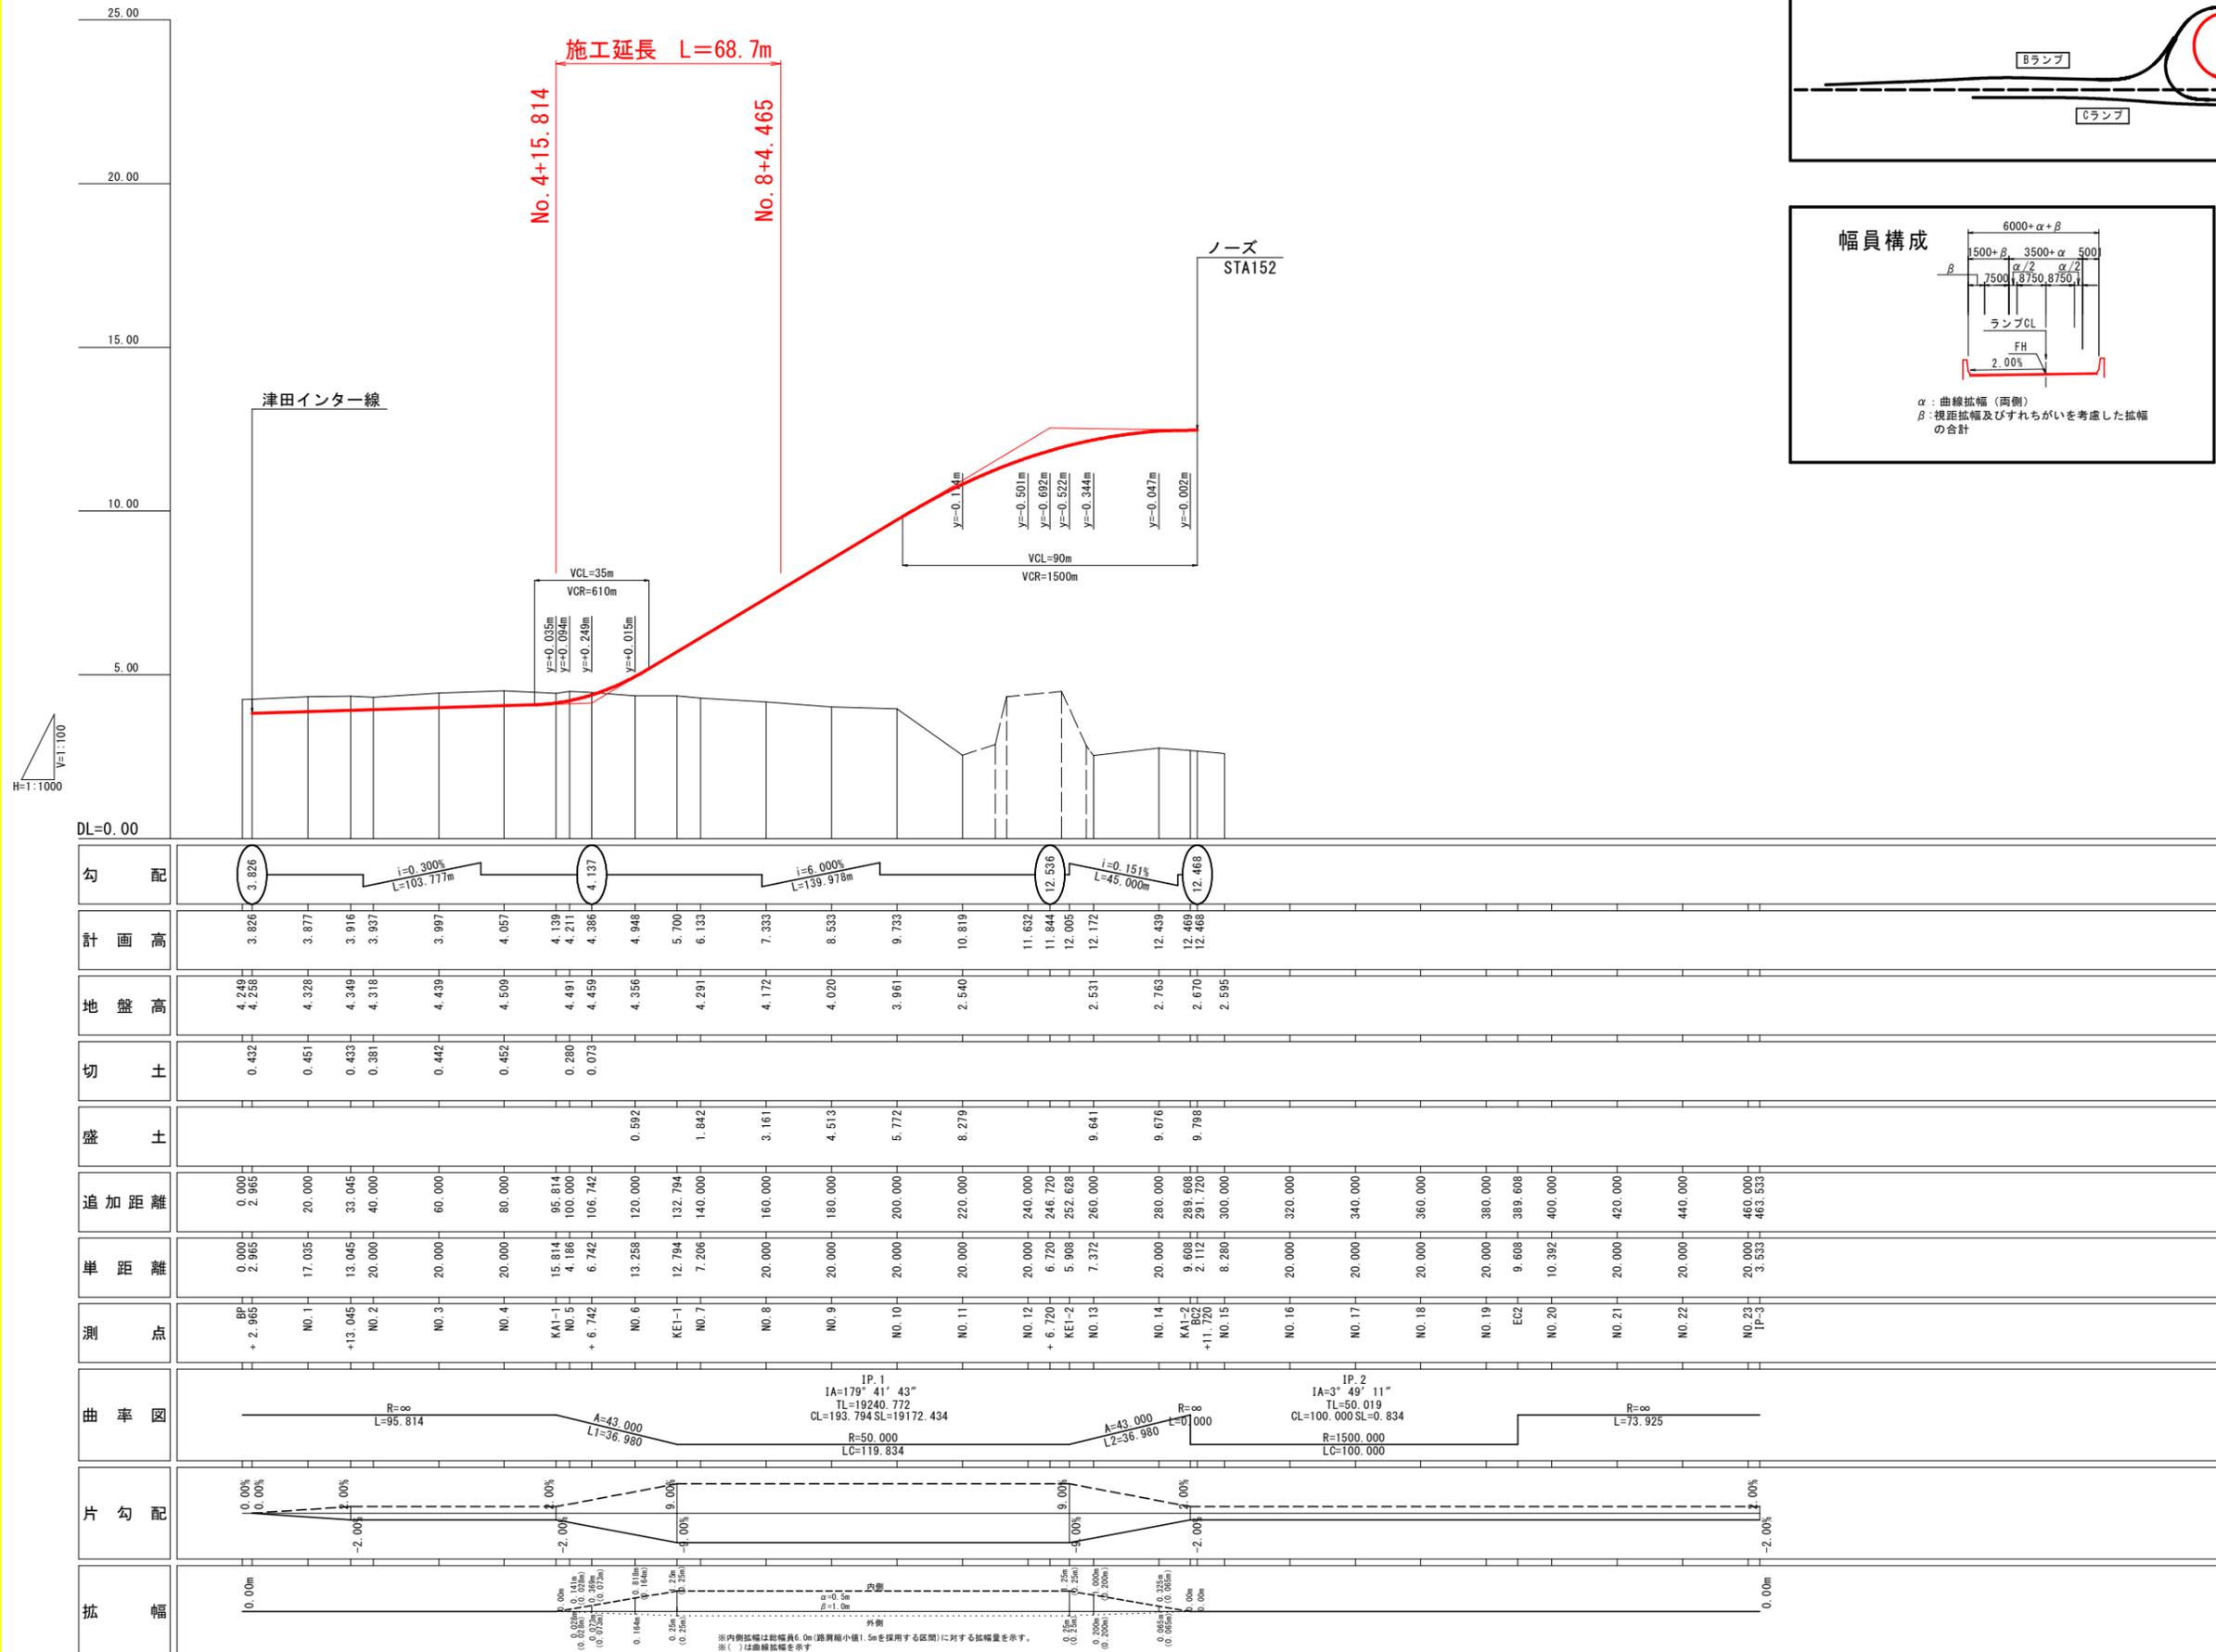


【実施設計図面】	
工事名	R6徳島 徳島津田インター線 徳島津田海岸道路改良工事(1) (担い手確保型)
路線名等	徳島津田インター線
工事箇所	徳島市津田海岸町(第1分割)
図面名	Aランプ縦断面図
縮尺	V=1:100 H=1:1000
会社名	徳島県東部県土整備局<徳島>
事業者名	徳島県東部県土整備局<徳島>
図面番号	2 / 20




# 標準断面図(1) S=1:100

## ランプ部

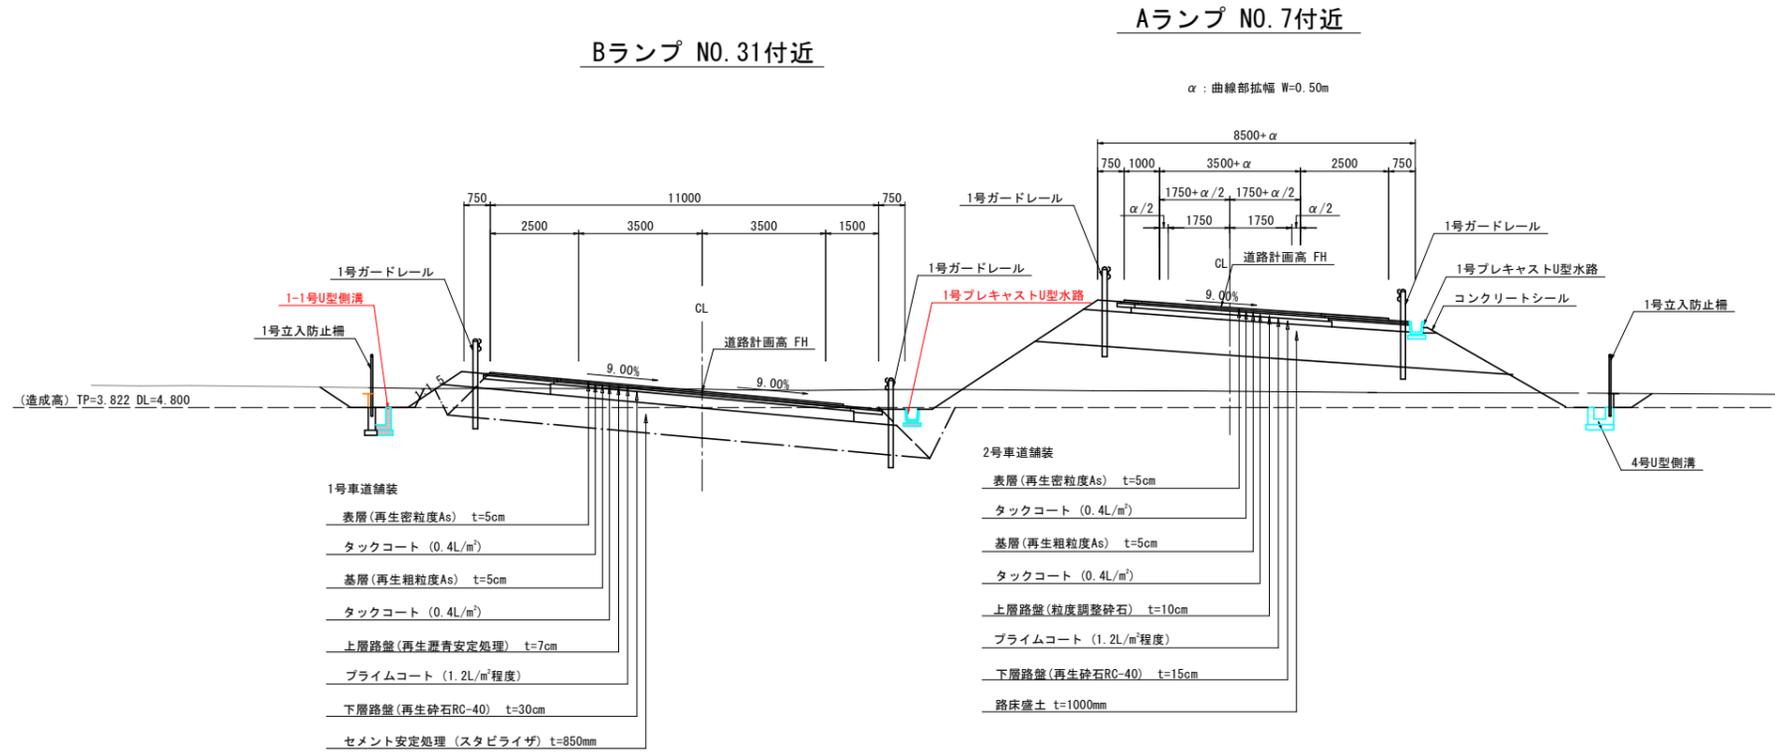

### Bランプ NO. 35付近

### Aランプ NO. 3+13m付近

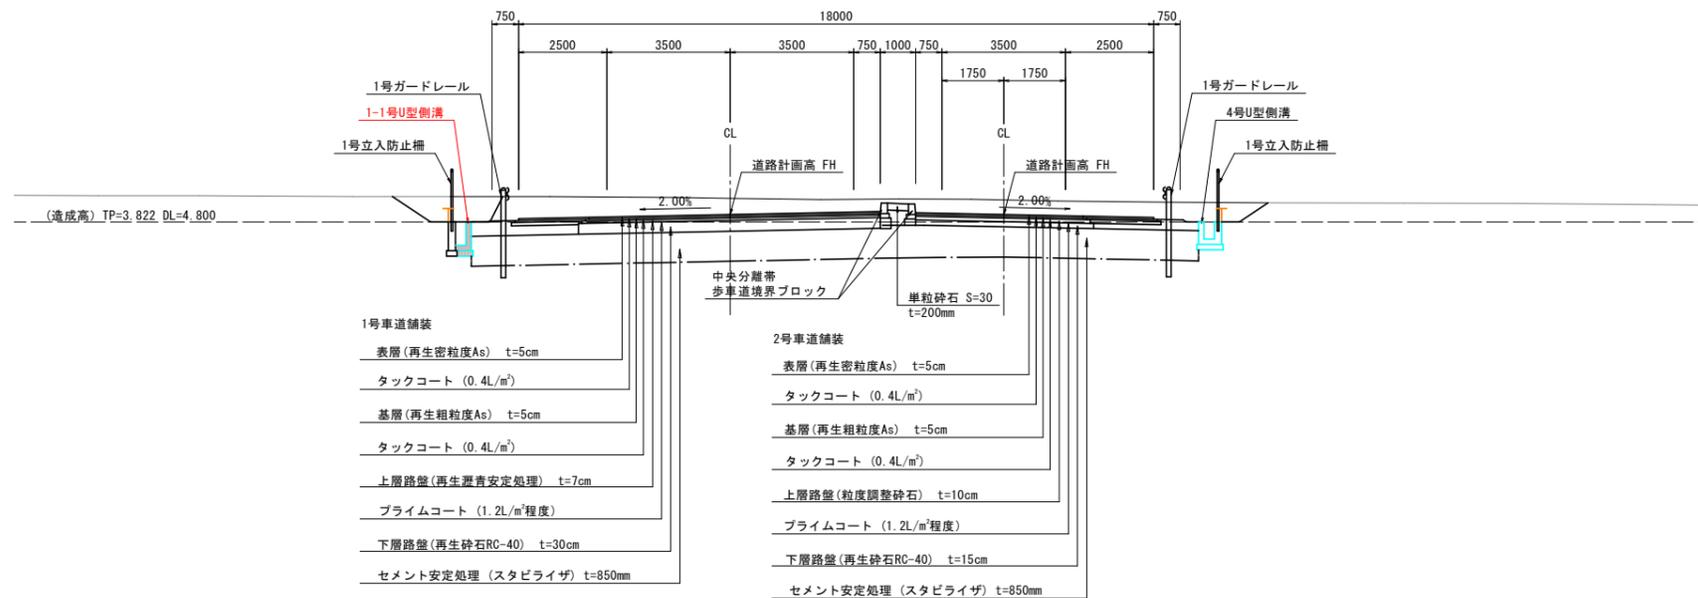


#### 【実施設計図面】

工事名	R6徳島 徳島津田インター線 徳島津田海岸道路改良工事(1) (担い手確保型)		
路線名等	徳島津田インター線		
工事箇所	徳島市津田海岸町(第1分割)		
図面名	標準断面図(1)		
縮尺	1:100	図面番号	4/20
会社名			
事業者名	徳島県東部県土整備局<徳島>		

# 横断図(1) S=1:100 A・Bランプ

Aランプ  
NO. 9+18.977  
FH=9.671

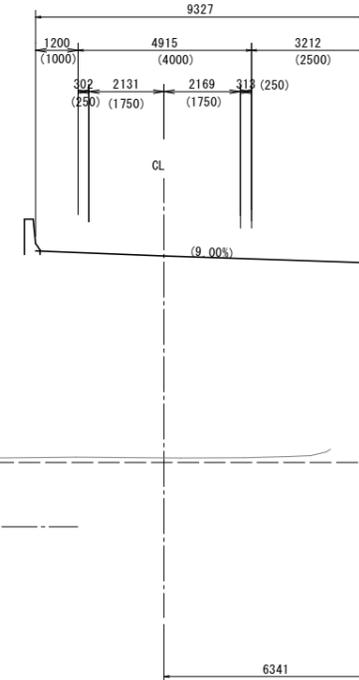

道路土工 (Bランプ) NO.28

名称	規格	左側	右側
掘削	オープンカット	土砂	0.9
	B<2.5	-	-
	2.5≤B<4.0	-	-
路床盛土	4.0≤B	-	-
	B<2.5	-	-
	2.5≤B<4.0	-	-
路体盛土	4.0≤B	-	-
	B<2.5	-	-
	2.5≤B<4.0	0.4	0.8
路肩盛土	4.0≤B	-	-
	B<2.5	-	-
法面整形(切土部)	土砂	-	1.1
法面整形(盛土部)	土砂	1.1	0.3

改良工

名称	規格	数量
セメント安定処理		11.6


排水工 作業土工

名称	規格	左側	右側
床掘り	土砂	0.6	1.2
埋戻し	小規模	0.3	0.5
基面整正	土砂	-	-

舗装工

名称	規格	左側	右側
車道舗装	表層	8.00	-
	基層	8.20	-
	上層路盤	8.40	-
	下層路盤	8.60	-
路肩舗装	表層	2.00	0.54
	下層路盤	2.00	0.54
	下層路盤	2.00	0.54

Bランプ  
NO. 28  
GH=4.082  
FH=4.455

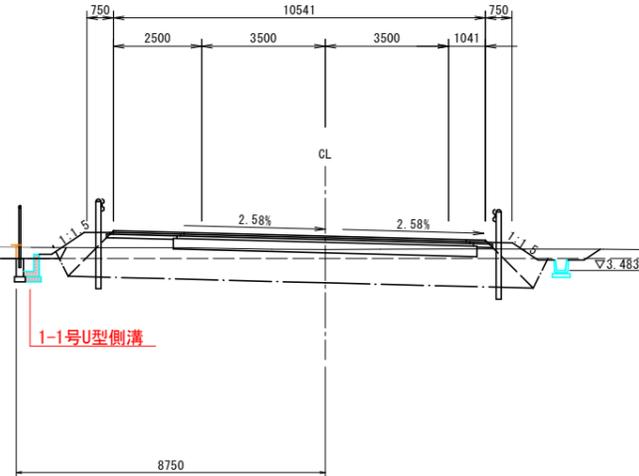

(造成高) TP=3.822 DL=4.800

TP=2.00

道路土工 (Bランプ) NO.27

名称	規格	左側	右側
掘削	オープンカット	土砂	0.1
	B<2.5	-	-
	2.5≤B<4.0	-	-
路床盛土	4.0≤B	0.1	-
	B<2.5	-	-
	2.5≤B<4.0	-	-
路体盛土	4.0≤B	-	-
	B<2.5	-	-
	2.5≤B<4.0	0.0	0.4
路肩盛土	4.0≤B	-	-
	B<2.5	-	-
法面整形(切土部)	土砂	-	-
法面整形(盛土部)	土砂	0.7	-

改良工

名称	規格	数量
セメント安定処理		6.8

排水工 作業土工


名称	規格	左側	右側
床掘り	土砂	0.6	-
埋戻し	小規模	0.3	-
基面整正	土砂	-	-

舗装工

名称	規格	左側	右側
車道舗装	表層	4.24	-
	基層	4.34	-
	上層路盤	4.44	-
	下層路盤	4.54	-
路肩舗装	表層	2.00	-
	下層路盤	2.00	-
	下層路盤	2.00	-

Bランプ NO. 27  
GH=3.992  
FH=4.480

Dランプ NO. 0+17.022  
GH=0.00  
FH=4.480

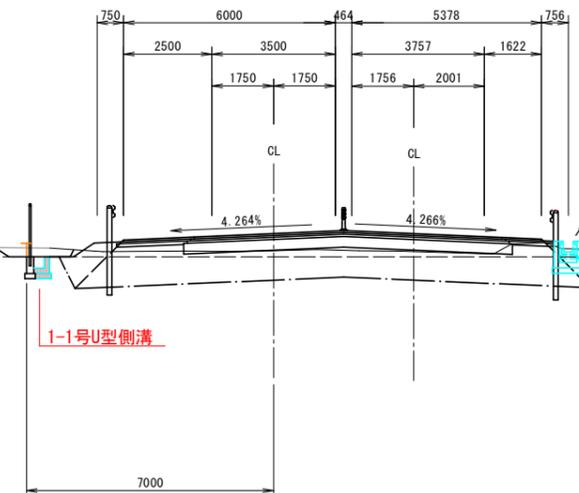

(造成高) TP=3.822 DL=4.800

TP=2.00

道路土工 (Dランプ) NO.0+17.022

名称	規格	左側	右側
掘削	オープンカット	土砂	0.6
	B<2.5	-	-
	2.5≤B<4.0	-	-
路床盛土	4.0≤B	0.2	-
	B<2.5	-	-
	2.5≤B<4.0	-	-
路体盛土	4.0≤B	-	-
	B<2.5	-	-
	2.5≤B<4.0	0.1	-
路肩盛土	4.0≤B	-	-
	B<2.5	-	-
法面整形(切土部)	土砂	-	-
法面整形(盛土部)	土砂	0.2	-

改良工

名称	規格	数量
セメント安定処理		6.1

排水工 作業土工

名称	規格	左側	右側
床掘り	土砂	0.7	-
埋戻し	小規模	0.5	-
基面整正	土砂	-	-

【実施設計図面】

工事名	R6徳島 徳島津田インター線 徳島津田海岸道路改良工事(1) (担い手確保型)
路線名等	徳島津田インター線
工事箇所	徳島市津田海岸町(第1分割)
図面名	横断図(1)A・Bランプ
縮尺	1:100 図面番号 5/20
会社名	
事業者名	徳島県東部県土整備局<徳島>

# 横断図(2) S=1:100 A・Bランプ

道路土工 (Bランプ) NO.30

名称	規格	左側	右側
掘削	オープンカット	土砂	5.0
路床盛土	B<2.5	-	-
	2.5≤B<4.0	-	-
	4.0≤B	-	-
路体盛土	B<2.5	-	-
	2.5≤B<4.0	-	-
	4.0≤B	-	-
路肩盛土	B<2.5	0.2	-
	2.5≤B<4.0	1.1	-
法面整形(切土部)	土砂	0.5	-
法面整形(盛土部)	土砂	1.4	-

改良工


名称	規格	数量
セメント安定処理		12.2

排水工 作業土工

名称	規格	左側	右側
床掘り	土砂	0.7	-
埋戻し	小規模	0.4	-
基面整正	土砂	-	-

舗装工

名称	規格	左側	右側
車道舗装	表層	8.00	-
	基層	8.20	-
	上層路盤	8.40	-
	下層路盤	8.60	-
路肩舗装	表層	2.00	1.00
	下層路盤	2.00	1.00
	下層路盤	2.00	1.00

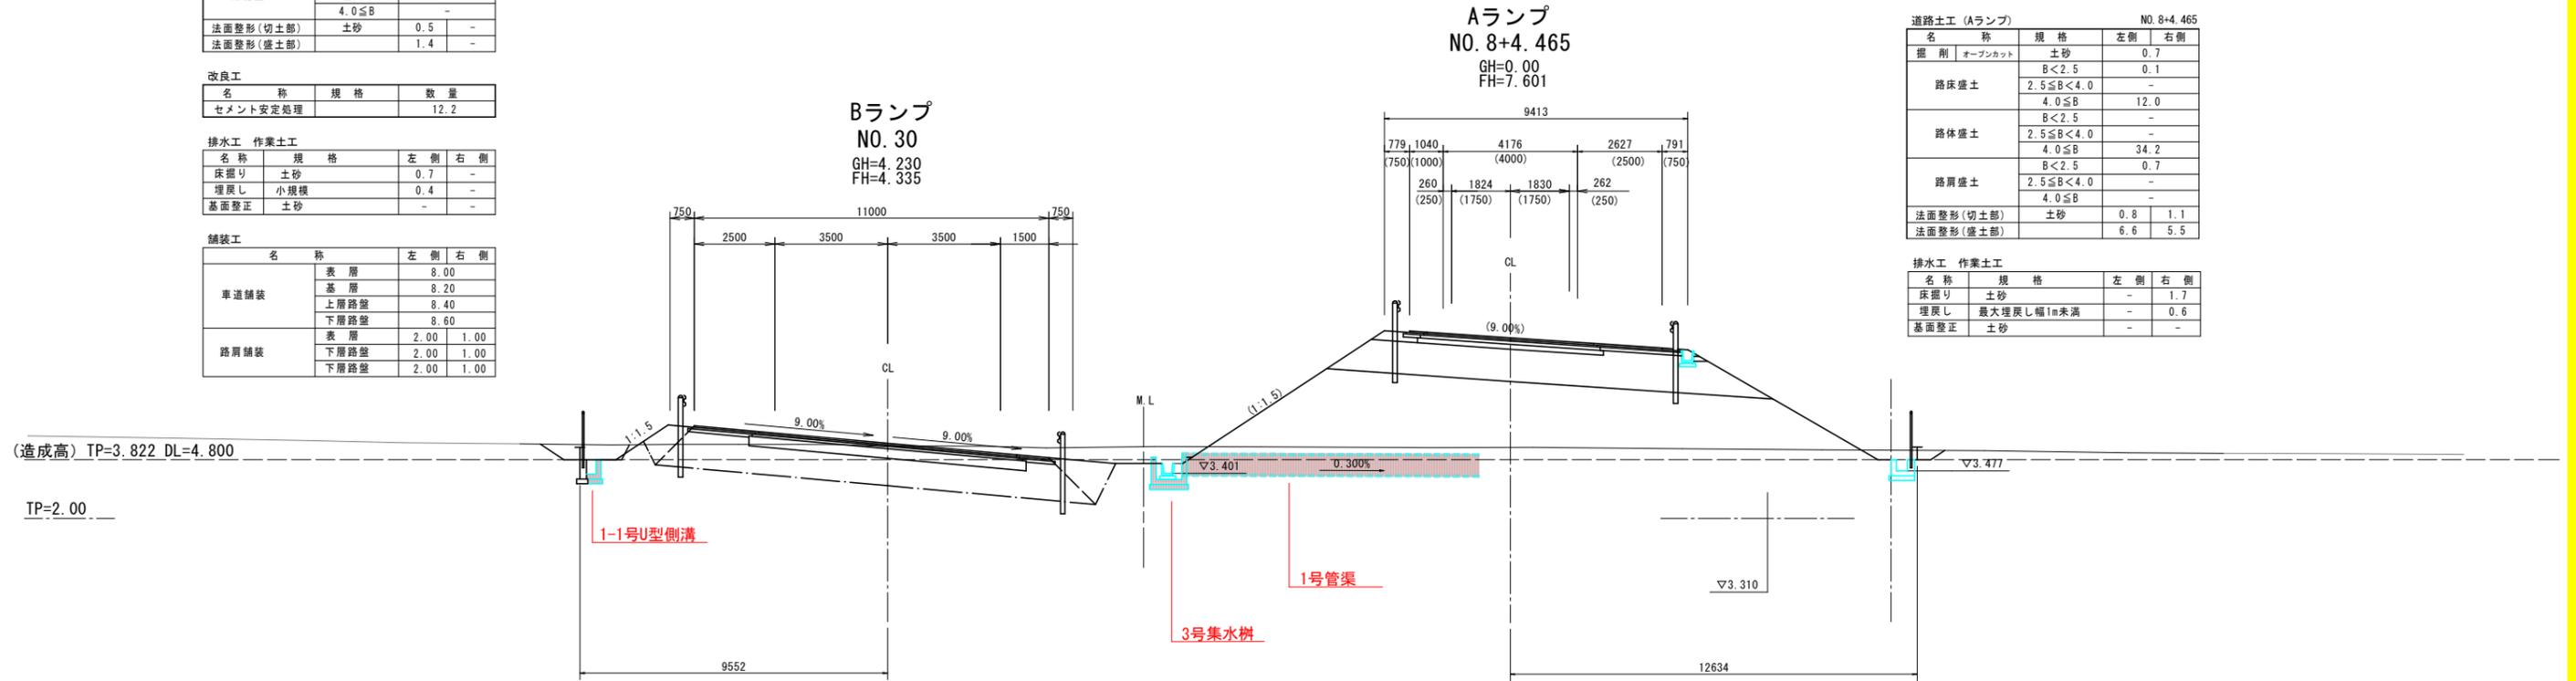

道路土工 (Aランプ) NO.8+4.465

名称	規格	左側	右側
掘削	オープンカット	土砂	0.7
路床盛土	B<2.5	-	0.1
	2.5≤B<4.0	-	-
	4.0≤B	12.0	-
路体盛土	B<2.5	-	-
	2.5≤B<4.0	-	-
	4.0≤B	34.2	-
路肩盛土	B<2.5	0.7	-
	2.5≤B<4.0	-	-
法面整形(切土部)	土砂	0.8	1.1
法面整形(盛土部)	土砂	6.6	5.5

排水工 作業土工

名称	規格	左側	右側
床掘り	土砂	-	1.7
埋戻し	最大埋戻し幅1m未満	-	0.6
基面整正	土砂	-	-

道路土工 (Bランプ) NO.29


名称	規格	左側	右側
掘削	オープンカット	土砂	3.9
路床盛土	B<2.5	-	-
	2.5≤B<4.0	-	-
	4.0≤B	-	-
路体盛土	B<2.5	-	-
	2.5≤B<4.0	-	-
	4.0≤B	-	-
路肩盛土	B<2.5	0.3	-
	2.5≤B<4.0	1.1	-
法面整形(切土部)	土砂	0.3	-
法面整形(盛土部)	土砂	1.4	0.3

改良工

名称	規格	数量
セメント安定処理		11.6

排水工 作業土工

名称	規格	左側	右側
床掘り	土砂	0.7	0.7
埋戻し	小規模	0.4	0.5
基面整正	土砂	-	-

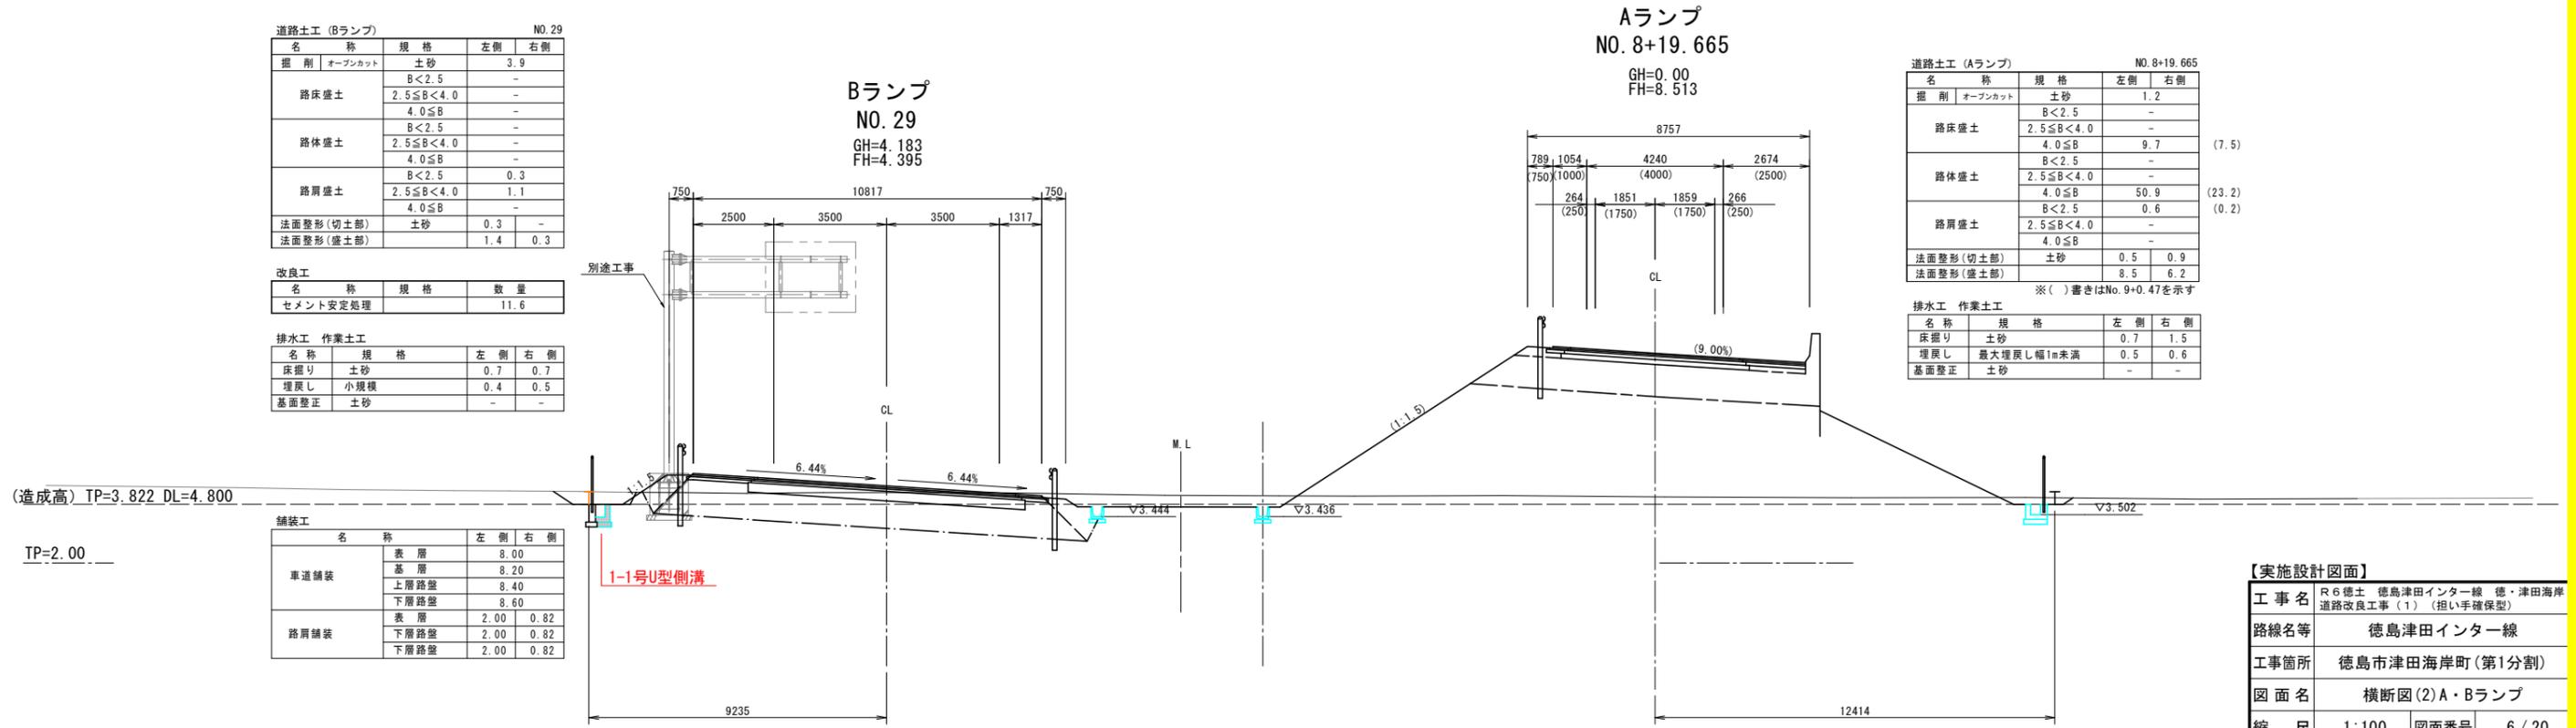

道路土工 (Aランプ) NO.8+19.665

名称	規格	左側	右側
掘削	オープンカット	土砂	1.2
路床盛土	B<2.5	-	-
	2.5≤B<4.0	-	-
	4.0≤B	9.7	-
路体盛土	B<2.5	-	-
	2.5≤B<4.0	-	-
	4.0≤B	50.9	-
路肩盛土	B<2.5	0.6	-
	2.5≤B<4.0	-	-
法面整形(切土部)	土砂	0.5	0.9
法面整形(盛土部)	土砂	8.5	6.2

排水工 作業土工

名称	規格	左側	右側
床掘り	土砂	0.7	1.5
埋戻し	最大埋戻し幅1m未満	0.5	0.6
基面整正	土砂	-	-

【実施設計図面】

工事名	R6徳島 徳島津田インター線 徳島津田海岸道路改良工事(1) (担い手確保型)
路線名等	徳島津田インター線
工事箇所	徳島市津田海岸町(第1分割)
図面名	横断図(2)A・Bランプ
縮尺	1:100 図面番号 6/20
会社名	
事業者名	徳島県東部県土整備局<徳島>

# 横断図(3) S=1:100 A・Bランプ

道路土工 (Bランプ) NO.32

名称	規格	左側	右側
掘削	オープンカット	土砂	6.3
	B<2.5	-	-
	2.5≤B<4.0	-	-
路床盛土	4.0≤B	-	-
	B<2.5	-	-
	2.5≤B<4.0	-	-
路体盛土	4.0≤B	-	-
	B<2.5	-	-
	2.5≤B<4.0	-	-
路肩盛土	B<2.5	0.1	-
	2.5≤B<4.0	-	-
法面整形(切土部)	土砂	0.8	-
法面整形(盛土部)	土砂	0.7	-

改良工

名称	規格	数量
セメント安定処理		11.5

排水工 作業土工

名称	規格	左側	右側
床掘り	土砂	0.8	-
埋戻し	小規模	0.4	-
基面整正	土砂	-	-

舗装工

名称	左側	右側	
車道舗装	表層	8.00	
	基層	8.20	
	上層路盤	8.40	
	下層路盤	8.60	
路肩舗装	表層	2.00	0.80
	下層路盤	2.00	0.80
	下層路盤	2.00	0.80

道路土工 (Aランプ) NO.6+11.886


名称	規格	左側	右側
掘削	オープンカット	土砂	1.5
	B<2.5	-	0.1
	2.5≤B<4.0	-	-
路床盛土	4.0≤B	-	10.2
	B<2.5	-	0.2
	2.5≤B<4.0	-	-
路体盛土	4.0≤B	-	-
	B<2.5	-	-
	2.5≤B<4.0	-	-
路肩盛土	B<2.5	0.7	-
	2.5≤B<4.0	-	-
法面整形(切土部)	土砂	-	1.6
法面整形(盛土部)	土砂	0.5	1.5

排水工 作業土工

名称	規格	左側	右側
床掘り	土砂	-	2.4
埋戻し	最大埋戻し幅1m未満	-	0.9
基面整正	土砂	-	-

Bランプ  
NO.32  
GH=4.408  
FH=4.215

Aランプ  
NO.6+11.886  
FH=5.646

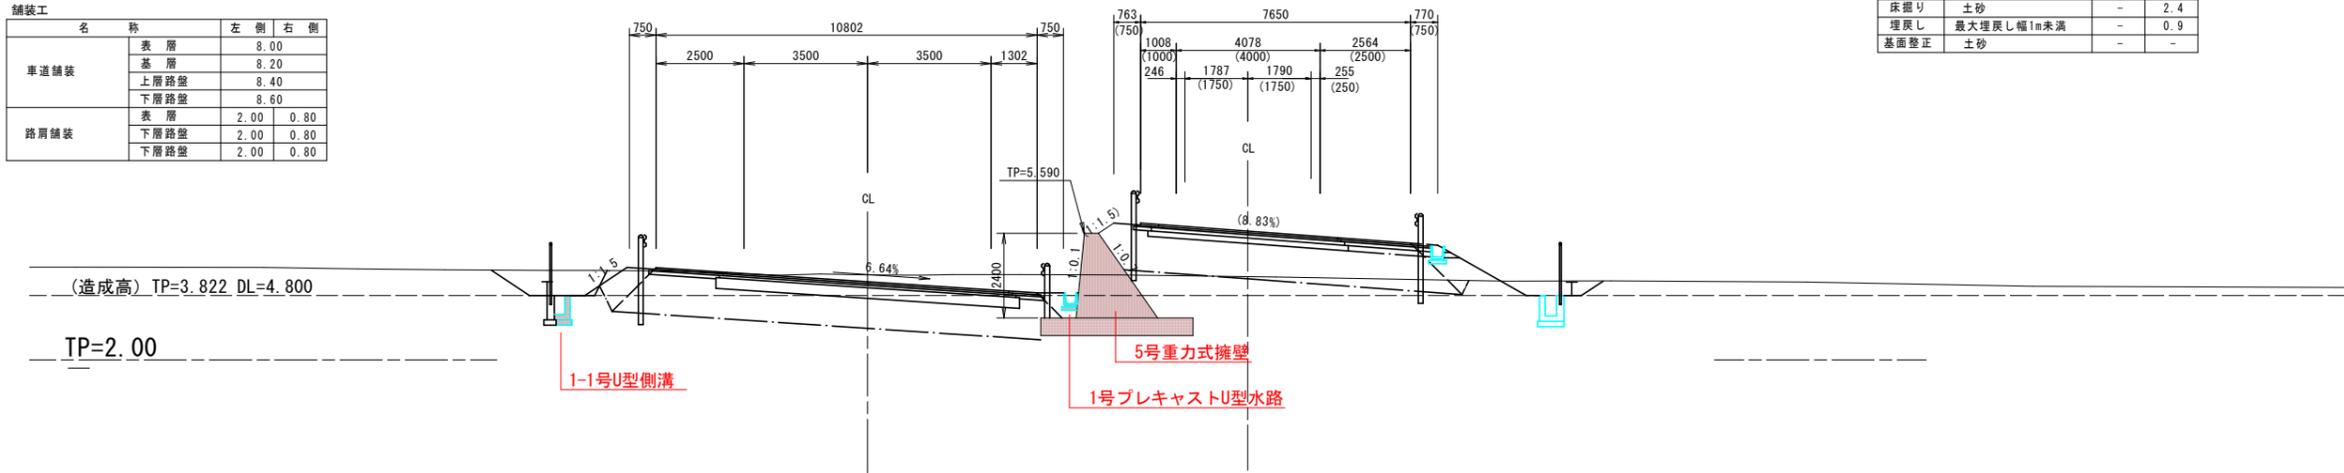

道路土工 (Bランプ) NO.31

名称	規格	左側	右側
掘削	オープンカット	土砂	5.1
	B<2.5	-	-
	2.5≤B<4.0	-	-
路床盛土	4.0≤B	-	-
	B<2.5	-	-
	2.5≤B<4.0	-	-
路体盛土	4.0≤B	-	-
	B<2.5	-	-
	2.5≤B<4.0	0.2	-
路肩盛土	B<2.5	0.7	-
	2.5≤B<4.0	-	-
法面整形(切土部)	土砂	0.6	0.9
法面整形(盛土部)	土砂	1.3	-

改良工

名称	規格	数量
セメント安定処理		11.8

排水工 作業土工

名称	規格	左側	右側
床掘り	土砂	0.8	-
埋戻し	小規模	0.4	-
基面整正	土砂	-	-

舗装工

名称	左側	右側	
車道舗装	表層	8.00	
	基層	8.20	
	上層路盤	8.40	
	下層路盤	8.60	
路肩舗装	表層	2.00	0.90
	下層路盤	2.00	0.90
	下層路盤	2.00	0.90

道路土工 (Aランプ) NO.7+8.865


名称	規格	左側	右側
掘削	オープンカット	土砂	-
	B<2.5	-	0.1
	2.5≤B<4.0	-	-
路床盛土	4.0≤B	-	12.0
	B<2.5	-	-
	2.5≤B<4.0	-	-
路体盛土	4.0≤B	-	-
	B<2.5	-	-
	2.5≤B<4.0	-	-
路肩盛土	B<2.5	0.7	-
	2.5≤B<4.0	-	-
法面整形(切土部)	土砂	0.9	1.5
法面整形(盛土部)	土砂	4.5	3.4

排水工 作業土工

名称	規格	左側	右側
床掘り	土砂	-	2.4
埋戻し	最大埋戻し幅1m未満	-	0.8
基面整正	土砂	-	-

Bランプ  
NO.31  
GH=4.337  
FH=4.275

Aランプ  
NO.7+8.865  
FH=6.665

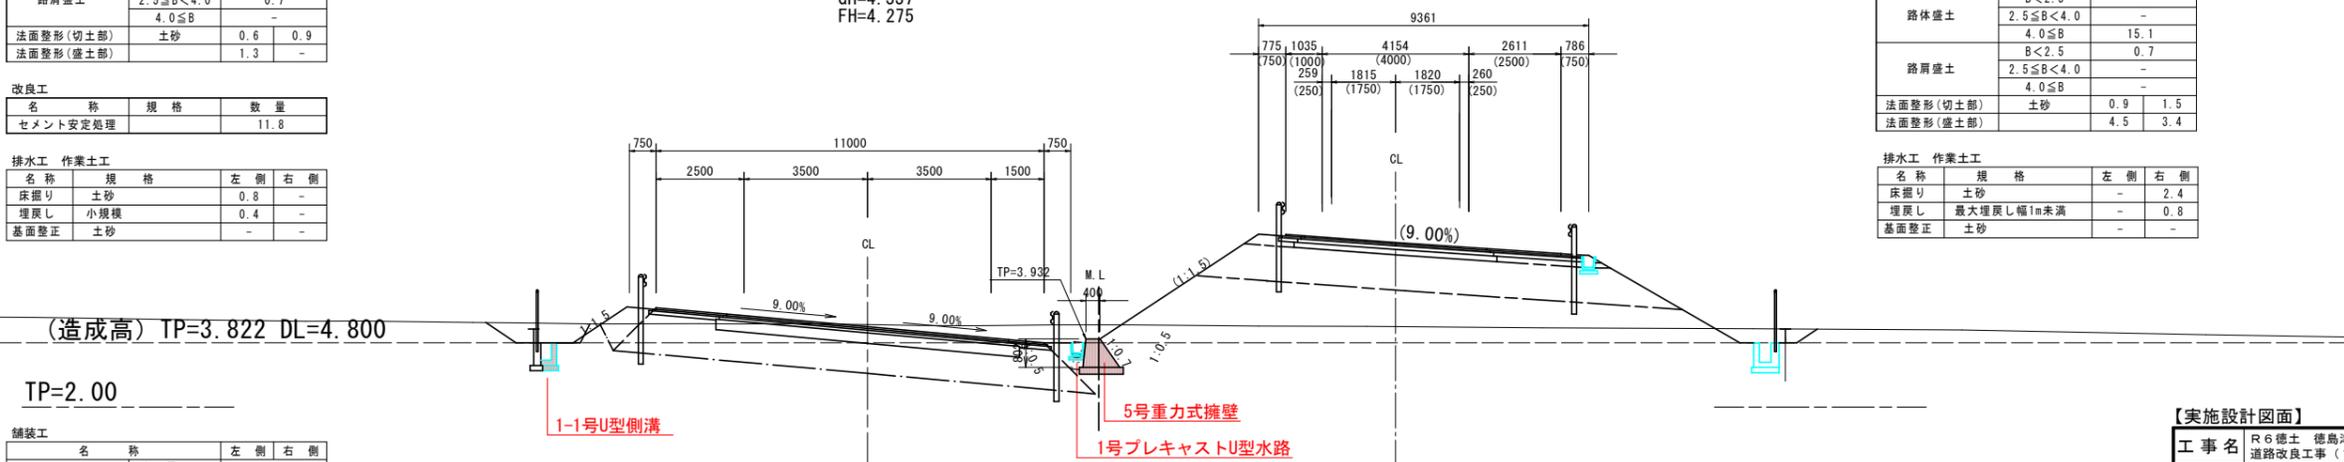

【実施設計図面】

工事名	R6徳島 徳島津田インター線 徳島津田海岸道路改良工事(1) (担い手確保型)
路線名等	徳島津田インター線
工事箇所	徳島市津田海岸町(第1分割)
図面名	横断図(3)A・Bランプ
縮尺	1:100 図面番号 7/20
会社名	
事業者名	徳島県東部県土整備局<徳島>

# 横断図(4) S=1:100 A・Bランプ

道路土工 (Bランプ) NO. 34

名称	規格	左側	右側
掘削 オープンカット	土砂	10.0	-
	B<2.5	-	-
	2.5≤B<4.0	-	-
路床盛土	4.0≤B	-	-
	B<2.5	-	-
	2.5≤B<4.0	-	-
路体盛土	4.0≤B	-	-
	B<2.5	-	-
	2.5≤B<4.0	-	-
路肩盛土	B<2.5	-	-
	2.5≤B<4.0	-	-
法面整形(切土部)	土砂	-	-
法面整形(盛土部)	-	-	-

改良工

名称	規格	数量
セメント安定処理	-	11.3

排水工 作業土工

名称	規格	左側	右側
床掘り	土砂	0.9	-
埋戻し	小規模	0.5	-
基面整正	土砂	-	-

舗装工


名称	規格	左側	右側
車道舗装	表層	8.25	-
	基層	8.35	-
	上層路盤	8.45	-
	下層路盤	8.55	-
路肩舗装	表層	2.00	-
	下層路盤	2.00	-
	下層路盤	2.00	-

(造成高) TP=3.822 DL=4.800

TP=2.00

Bランプ  
NO. 34  
GH=4.538  
FH=4.095

Aランプ  
NO. 4+13.045  
FH=4.108

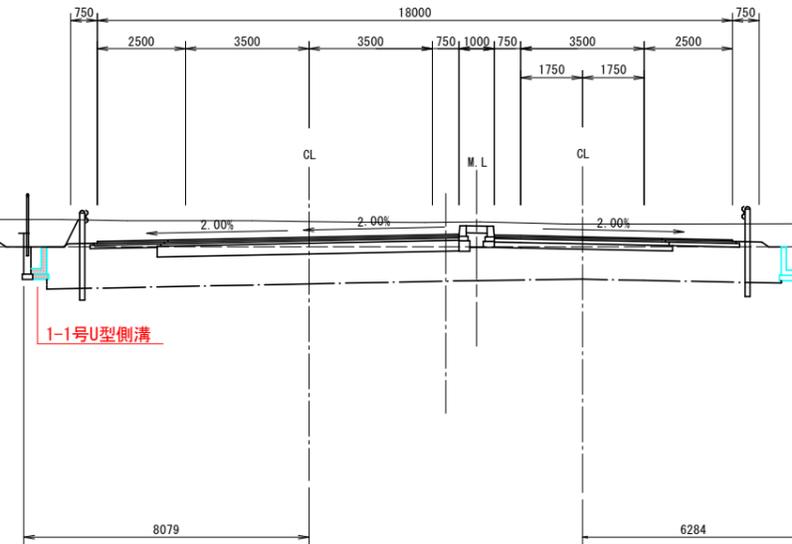

道路土工 (Aランプ) NO. 4+13.045

名称	規格	左側	右側
掘削 オープンカット	土砂	6.9	-
	B<2.5	-	-
	2.5≤B<4.0	-	-
路床盛土	4.0≤B	-	-
	B<2.5	-	-
	2.5≤B<4.0	-	-
路体盛土	4.0≤B	-	-
	B<2.5	-	-
	2.5≤B<4.0	-	-
路肩盛土	B<2.5	-	-
	2.5≤B<4.0	-	-
法面整形(切土部)	土砂	-	1.2
法面整形(盛土部)	-	-	-

改良工

名称	規格	数量
セメント安定処理	-	8.1

排水工 作業土工

名称	規格	左側	右側
床掘り	土砂	-	1.6
埋戻し	最大埋戻し幅1m未満	-	1.0
基面整正	土砂	-	-

道路土工 (Bランプ) NO. 33

名称	規格	左側	右側
掘削 オープンカット	土砂	7.5	-
	B<2.5	-	-
	2.5≤B<4.0	-	-
路床盛土	4.0≤B	-	-
	B<2.5	-	-
	2.5≤B<4.0	-	-
路体盛土	4.0≤B	-	-
	B<2.5	-	-
	2.5≤B<4.0	-	-
路肩盛土	B<2.5	0.1	-
	2.5≤B<4.0	-	-
法面整形(切土部)	土砂	0.4	-
法面整形(盛土部)	-	0.3	-

改良工

名称	規格	数量
セメント安定処理	-	10.8

排水工 作業土工


名称	規格	左側	右側
床掘り	土砂	0.8	-
埋戻し	小規模	0.4	-
基面整正	土砂	-	-

(造成高) TP=3.822 DL=4.800

TP=2.00

Bランプ  
NO. 33  
GH=4.466  
FH=4.155

Aランプ  
NO. 5+12.981  
FH=4.615

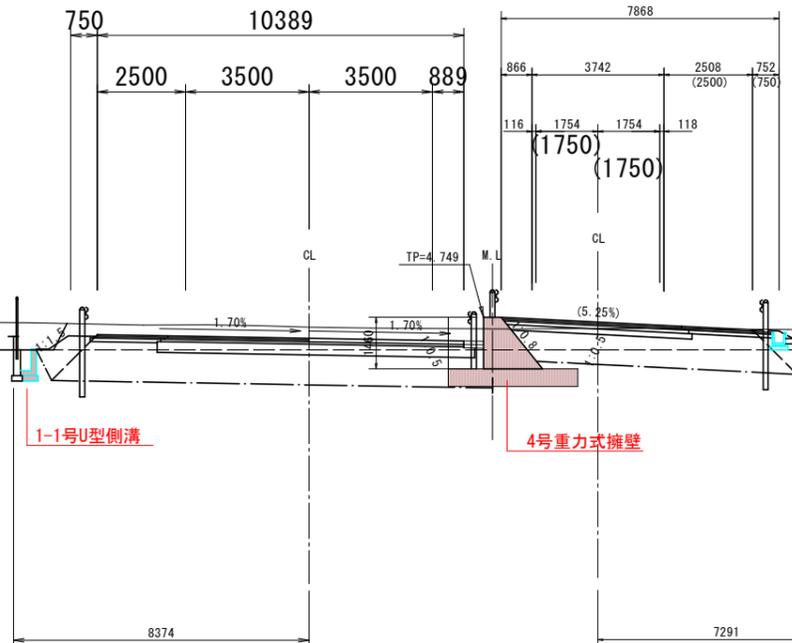

道路土工 (Aランプ) NO. 5+12.981

名称	規格	左側	右側
掘削 オープンカット	土砂	2.1	(10.1)
	B<2.5	-	(0.1)
	2.5≤B<4.0	-	-
路床盛土	4.0≤B	-	(6.8)
	B<2.5	-	-
	2.5≤B<4.0	-	-
路体盛土	4.0≤B	-	(0.3)
	B<2.5	-	-
	2.5≤B<4.0	-	-
路肩盛土	B<2.5	-	-
	2.5≤B<4.0	-	-
法面整形(切土部)	土砂	-	1.0
法面整形(盛土部)	-	-	0.4

改良工

名称	規格	数量
セメント安定処理	-	6.9

排水工 作業土工

名称	規格	左側	右側
床掘り	土砂	-	1.8
埋戻し	最大埋戻し幅1m未満	-	1.2
基面整正	土砂	-	-

【実施設計図面】

工事名	R6徳土 徳島津田インター線 徳・津田海岸道路改良工事(1) (担い手確保型)
路線名等	徳島津田インター線
工事箇所	徳島市津田海岸町(第1分割)
図面名	横断図(4)A・Bランプ
縮尺	1:100 図面番号 8/20
会社名	
事業者名	徳島県東部県土整備局<徳島>

# 横断図(5) S=1:100 A・Bランプ

道路土工 (Bランプ) NO.36

名称	規格	左側	右側
掘削	オープンカット	土砂	9.7
		B<2.5	-
		2.5≤B<4.0	-
路床盛土		4.0≤B	-
		B<2.5	-
		2.5≤B<4.0	-
路体盛土		4.0≤B	-
		B<2.5	-
		2.5≤B<4.0	-
路肩盛土		4.0≤B	-
		B<2.5	-
		2.5≤B<4.0	-
法面整形(切土部)	土砂	-	-
法面整形(盛土部)		-	-

改良工

名称	規格	数量
セメント安定処理		10.7

排水工 作業土工

名称	規格	左側	右側
床掘り	土砂	0.9	-
埋戻し	小規模	0.5	-
基面整正	土砂	-	-

道路土工 (Aランプ) NO.2+13.045

名称	規格	左側	右側
掘削	オープンカット	土砂	7.3
		B<2.5	-
		2.5≤B<4.0	-
路床盛土		4.0≤B	-
		B<2.5	-
		2.5≤B<4.0	-
路体盛土		4.0≤B	-
		B<2.5	-
		2.5≤B<4.0	-
路肩盛土		4.0≤B	-
		B<2.5	-
		2.5≤B<4.0	-
法面整形(切土部)	土砂	-	1.1
法面整形(盛土部)		-	-

改良工

名称	規格	数量
セメント安定処理		7.9

排水工 作業土工


名称	規格	左側	右側
床掘り	土砂	-	1.7
埋戻し	最大埋戻し幅1m未満	-	1.0
基面整正	土砂	-	-

(造成高) TP=3.822 DL=4.800

TP=2.00

舗装工

名称	規格	左側	右側
車道舗装	表層	8.25	-
	基層	8.35	-
	上層路盤	8.45	-
	下層路盤	8.55	-
路肩舗装	表層	2.00	-
	下層路盤	2.00	-
	下層路盤	2.00	-

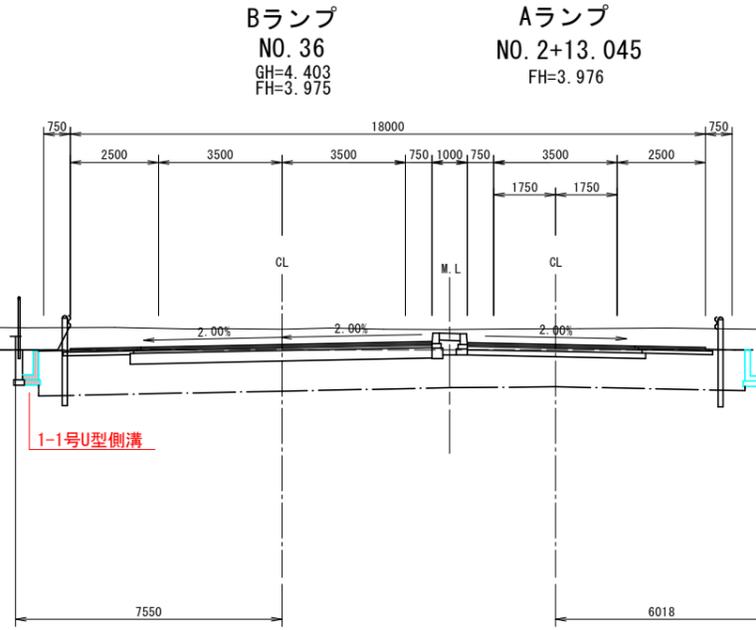

道路土工 (Bランプ) NO.35

名称	規格	左側	右側
掘削	オープンカット	土砂	10.2
		B<2.5	-
		2.5≤B<4.0	-
路床盛土		4.0≤B	-
		B<2.5	-
		2.5≤B<4.0	-
路体盛土		4.0≤B	-
		B<2.5	-
		2.5≤B<4.0	-
路肩盛土		4.0≤B	-
		B<2.5	-
		2.5≤B<4.0	-
法面整形(切土部)	土砂	-	-
法面整形(盛土部)		-	-

改良工

名称	規格	数量
セメント安定処理		11.3

排水工 作業土工

名称	規格	左側	右側
床掘り	土砂	0.9	-
埋戻し	小規模	0.5	-
基面整正	土砂	-	-

道路土工 (Aランプ) NO.3+13.045

名称	規格	左側	右側
掘削	オープンカット	土砂	6.8
		B<2.5	-
		2.5≤B<4.0	-
路床盛土		4.0≤B	-
		B<2.5	-
		2.5≤B<4.0	-
路体盛土		4.0≤B	-
		B<2.5	-
		2.5≤B<4.0	-
路肩盛土		4.0≤B	-
		B<2.5	-
		2.5≤B<4.0	-
法面整形(切土部)	土砂	-	1.0
法面整形(盛土部)		-	-

改良工

名称	規格	数量
セメント安定処理		8.0

排水工 作業土工


名称	規格	左側	右側
床掘り	土砂	-	1.7
埋戻し	最大埋戻し幅1m未満	-	1.0
基面整正	土砂	-	-

(造成高) TP=3.822 DL=4.800

TP=2.00

舗装工


名称	規格	左側	右側
車道舗装	表層	8.25	-
	基層	8.35	-
	上層路盤	8.45	-
	下層路盤	8.55	-
路肩舗装	表層	2.00	-
	下層路盤	2.00	-
	下層路盤	2.00	-

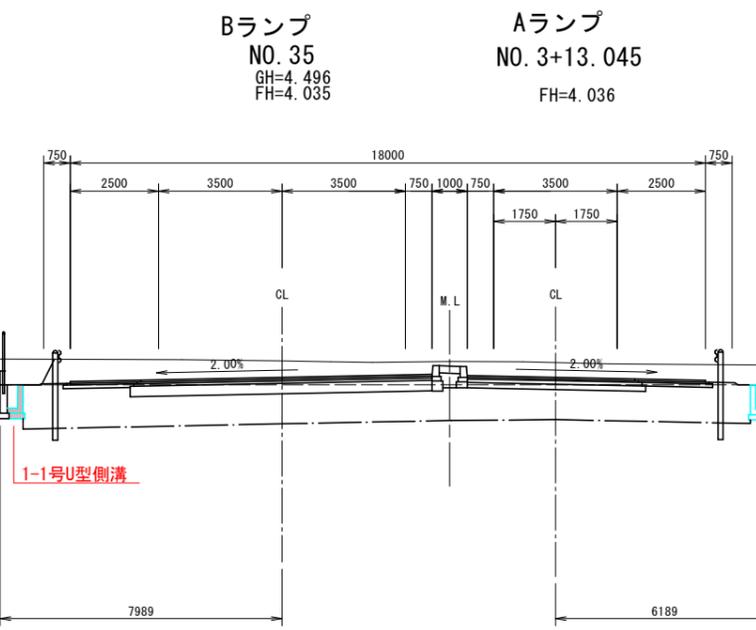

【実施設計図面】

工事名	R6徳島 徳島津田インター線 徳島津田海岸道路改良工事(1) (担い手確保型)
路線名等	徳島津田インター線
工事箇所	徳島市津田海岸町(第1分割)
図面名	横断図(5)A・Bランプ
縮尺	1:100 図面番号 9/20
会社名	
事業者名	徳島県東部県土整備局<徳島>

# 横断図(6) S=1:100 A・Bランプ

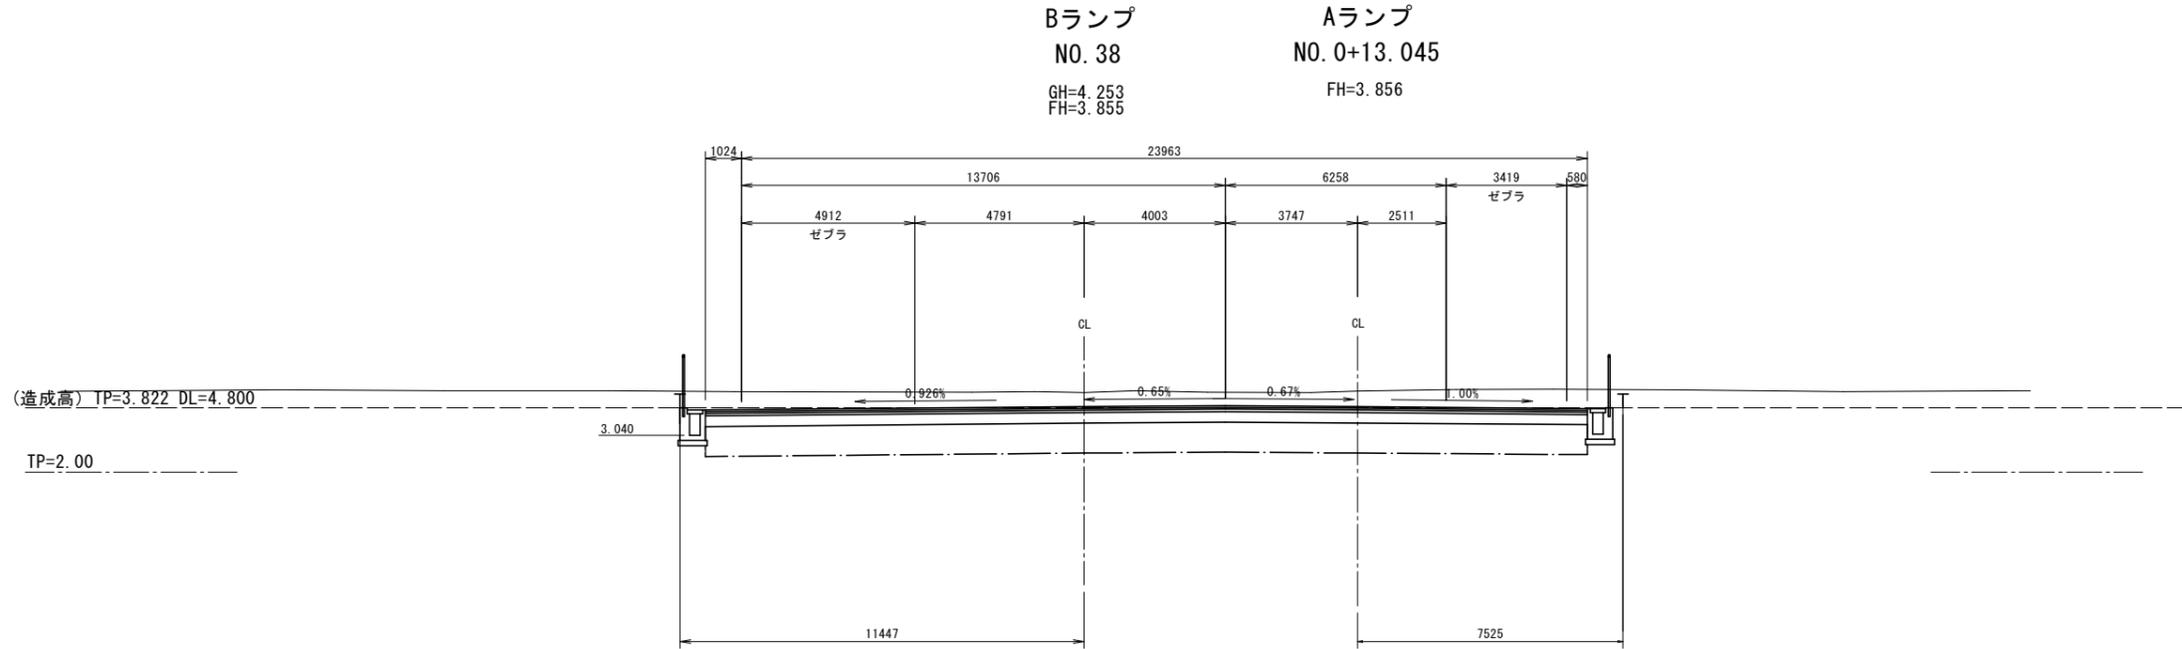

道路土工 (Bランプ) NO. 37

名称	規格	左側	右側
掘削	オープンカット		9.0
路床盛土	B<2.5	-	-
	2.5≤B<4.0	-	-
	4.0≤B	-	-
路体盛土	B<2.5	-	-
	2.5≤B<4.0	-	-
	4.0≤B	-	-
路肩盛土	B<2.5	-	-
	2.5≤B<4.0	-	-
	4.0≤B	-	-
法面整形(切土部)	土砂	-	-
法面整形(盛土部)		-	-

改良工

名称	規格	数量
セメント安定処理		8.4

排水工 作業土工

名称	規格	左側	右側
床掘り	土砂	0.9	-
埋戻し	小規模	0.5	-
基面整正	土砂	-	-

舗装工

名称	規格	左側	右側
車道舗装	表層	8.37	(8.87)
	基層	8.47	(8.97)
	上層路盤	8.57	(9.07)
	下層路盤	8.67	(9.17)
路肩舗装	表層	1.88	-
	下層路盤	1.88	-
	下層路盤	1.88	-

※( )書きはNo. 37+5.96を示す

(造成高) TP=3.822 DL=4.800  
TP=2.00

Bランプ NO. 38  
GH=4.253  
FH=3.855

Aランプ NO. 0+13.045  
FH=3.856

Bランプ NO. 37  
GH=4.260  
FH=3.915

Aランプ NO. 1+13.045  
FH=3.916

道路土工 (Aランプ) NO. 1+13.045

名称	規格	左側	右側
掘削	オープンカット		6.5
路床盛土	B<2.5	-	-
	2.5≤B<4.0	-	-
	4.0≤B	-	-
路体盛土	B<2.5	-	-
	2.5≤B<4.0	-	-
	4.0≤B	-	-
路肩盛土	B<2.5	-	-
	2.5≤B<4.0	-	-
	4.0≤B	-	-
法面整形(切土部)	土砂	-	0.9
法面整形(盛土部)		-	-


改良工

名称	規格	数量
セメント安定処理		8.0

排水工 作業土工

名称	規格	左側	右側
床掘り	土砂	-	1.8
埋戻し	最大埋戻し幅1m未満	-	1.1
基面整正	土砂	-	-

(造成高) TP=3.822 DL=4.800  
TP=2.00

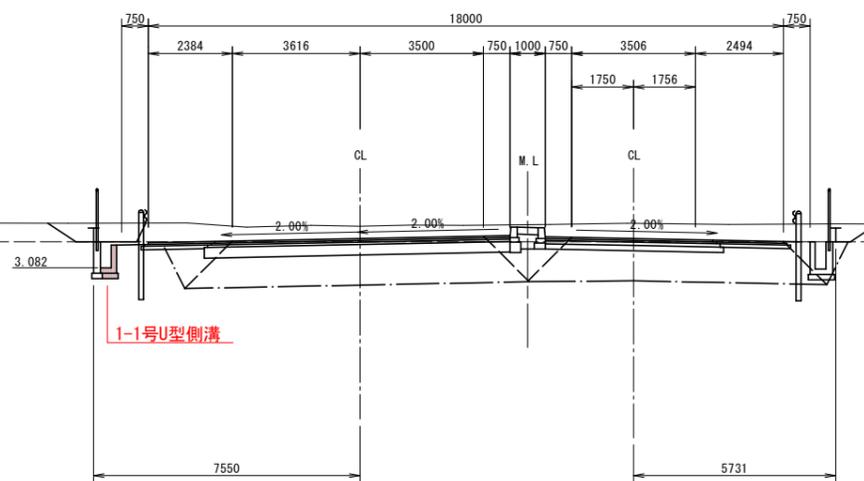


【実施設計図面】

工事名	R6徳島 徳島津田インター線 徳島津田海岸道路改良工事(1) (担い手確保型)		
路線名等	徳島津田インター線		
工事箇所	徳島市津田海岸町(第1分割)		
図面名	横断図(6)A・Bランプ		
縮尺	1:100	図面番号	10/20
会社名			
事業者名	徳島県東部県土整備局<徳島>		


# 構造図(1)

1-1号U型側溝 S=1:20

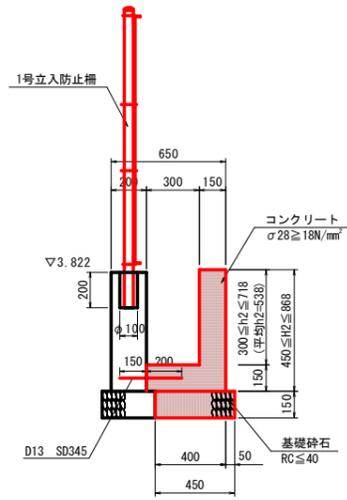


1-1号U型側溝		1式当り	
名称	規格	単位	数量
コンクリート	σ28 ≥ 18N/mm²	m³	34.2
型枠	一般型枠	m²	316.6
基礎砕石	RC-40、t=150	m²	104.4
目地材	t=10	m²	3.4
差し筋	D13 SD345	t	0.16

1号プレキャストU型水路 S=1:20

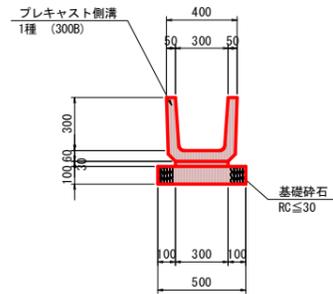


1号プレキャストU型水路		10m当り	
名称	規格	単位	数量
プレキャスト側溝	1種 (300B)	個	16.5
敷きモルタル	1:3	m³	0.090
基礎砕石	RC ≤ 30 t=10cm	m²	5.00

1号管渠 S=1:20  
(Cランプ)

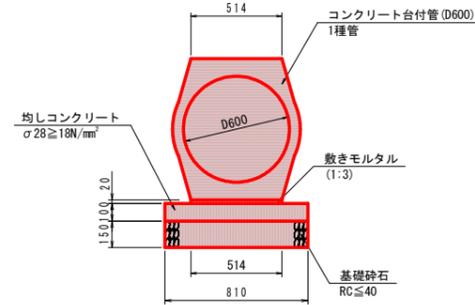


1号管渠		10m当り	
名称	規格	単位	数量
コンクリート台付管	1種管 (D600)	本	5.0
敷きモルタル	1:3	m³	0.103
均しコンクリート	σ28 ≥ 18N/mm² t=10cm	m²	8.10
同上型枠	均し	m²	2.00
基礎砕石	RC ≤ 40 t=15cm	m²	8.10

3号集水樹 S=1:20  
(Aランプ)

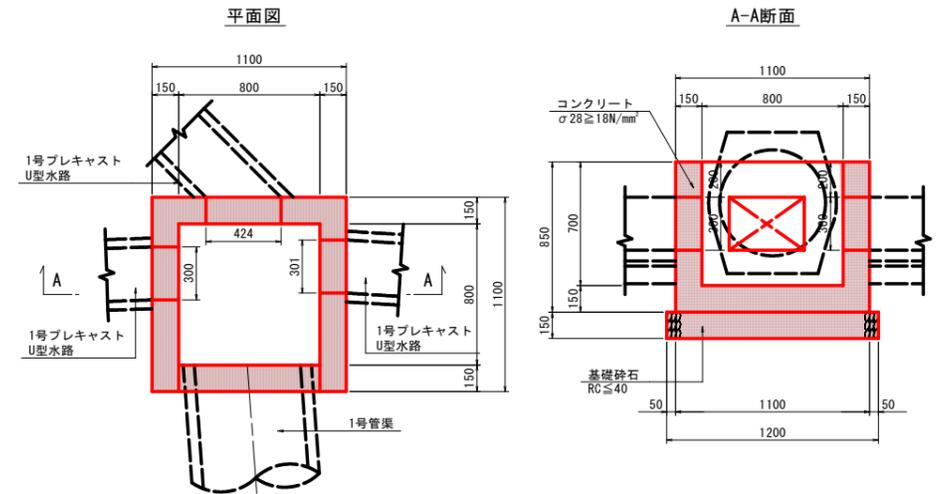


3号集水樹		1.0基当り	
名称	規格	単位	数量
コンクリート	σ28 ≥ 18N/mm²	m³	0.495
型枠	一般型枠	m²	5.89
基礎砕石	RC-40、t=150	m²	1.44

5号集水樹 S=1:20  
(Aランプ)

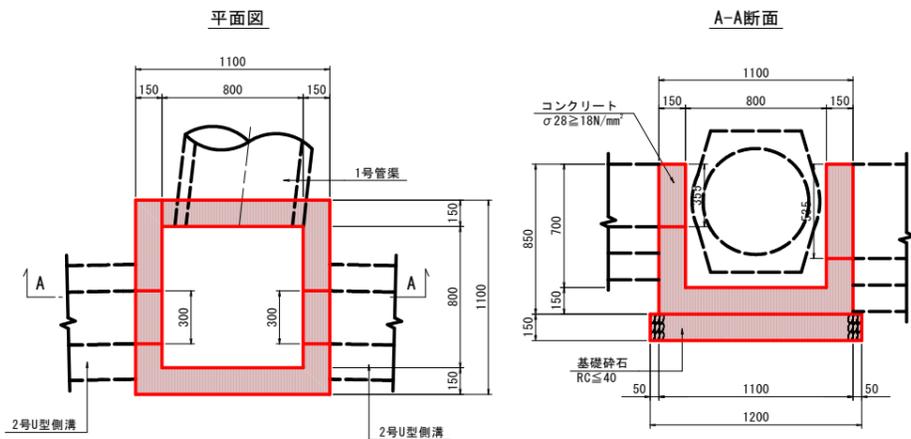

5号集水樹		1.0基当り	
名称	規格	単位	数量
コンクリート	σ28 ≥ 18N/mm²	m³	0.502
型枠	一般型枠	m²	5.77
基礎砕石	RC-40、t=150	m²	1.44

10-1号集水樹 S=1:20  
(Aランプ)

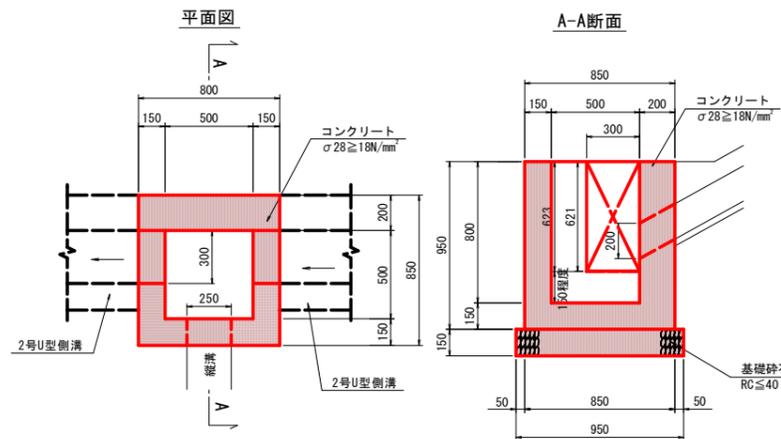


10-1号集水樹		1箇所当り	
名称	規格	単位	数量
コンクリート	σ28 ≥ 18N/mm²	m³	0.383
型枠	一般型枠	m²	4.79
基礎砕石	RC ≤ 40 t=15cm	m²	0.86

**【実施設計図面】**

工事名	R6徳土 徳島津田インター線 徳・津田海岸道路改良工事(1) (担い手確保型)		
路線名等	徳島津田インター線		
工事箇所	徳島市津田海岸町(第1分割)		
図面名	構造図(1)		
縮尺	1:20	図面番号	11/20
会社名			
事業者名	徳島県東部県土整備局<徳島>		


# 構造図(2)

10-2号集水枳 S=1:20  
(Bランプ)

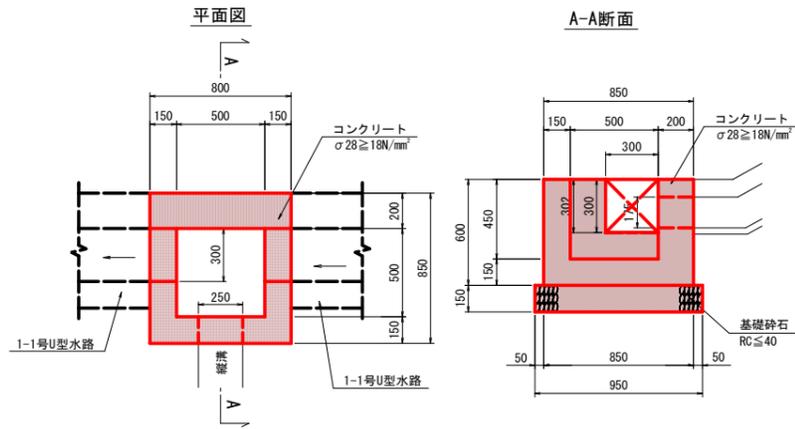

10-2号集水枳			1箇所当り	
名称	規格	単位	数量	
コンクリート	σ28 ≥ 18N/mm <sup>2</sup>	m <sup>3</sup>	0.199	
型枠	一般型枠	m <sup>2</sup>	3.13	
基礎砕石	RC ≤ 40 t=15cm	m <sup>2</sup>	0.86	

7号街渠枳 S=1:20  
(Bランプ)


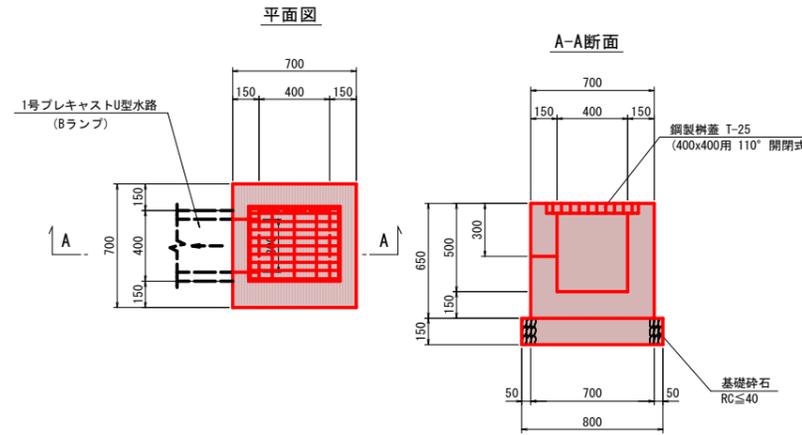


7号街渠枳			1.0 基当り	
名称	規格	単位	数量	
コンクリート	σ28 ≥ 18N/mm <sup>2</sup>	m <sup>3</sup>	0.221	
型枠	一般型枠	m <sup>2</sup>	2.77	
基礎砕石	RC-40、t=150	m <sup>2</sup>	0.64	
鋼製蓋	T-25、400x400用 110度開閉	枚	1.0	


【実施設計図面】

工事名	R6徳土 徳島津田インター線 徳・津田海岸 道路改良工事(1) (担い手確保型)		
路線名等	徳島津田インター線		
工事箇所	徳島市津田海岸町(第1分割)		
図面名	構造図(2)		
縮尺	1:20	図面番号	12 / 20
会社名			
事業者名	徳島県東部県土整備局<徳島>		

# 水路展開図(1) H=1:200 V=1:20

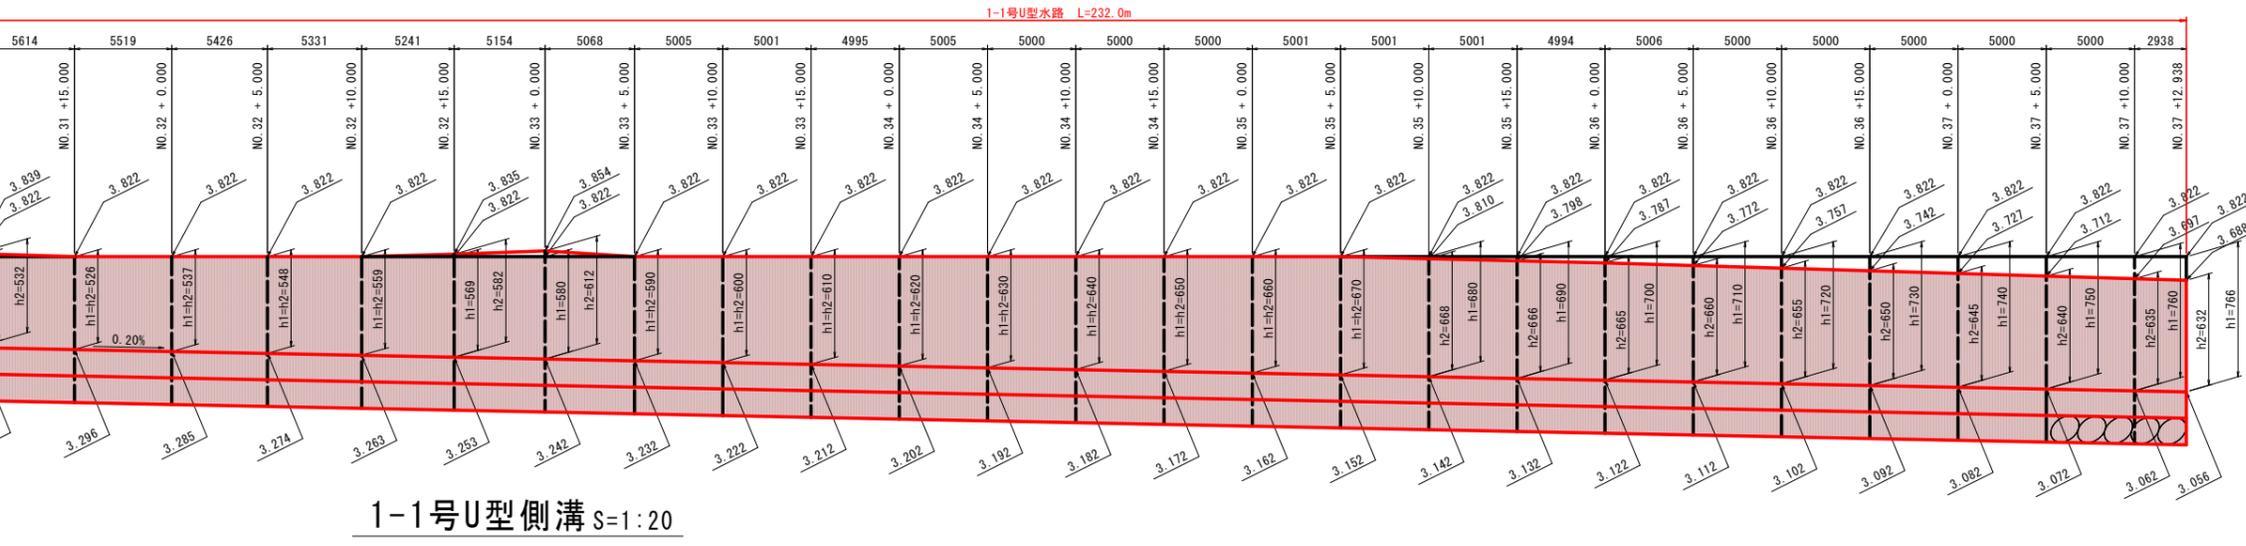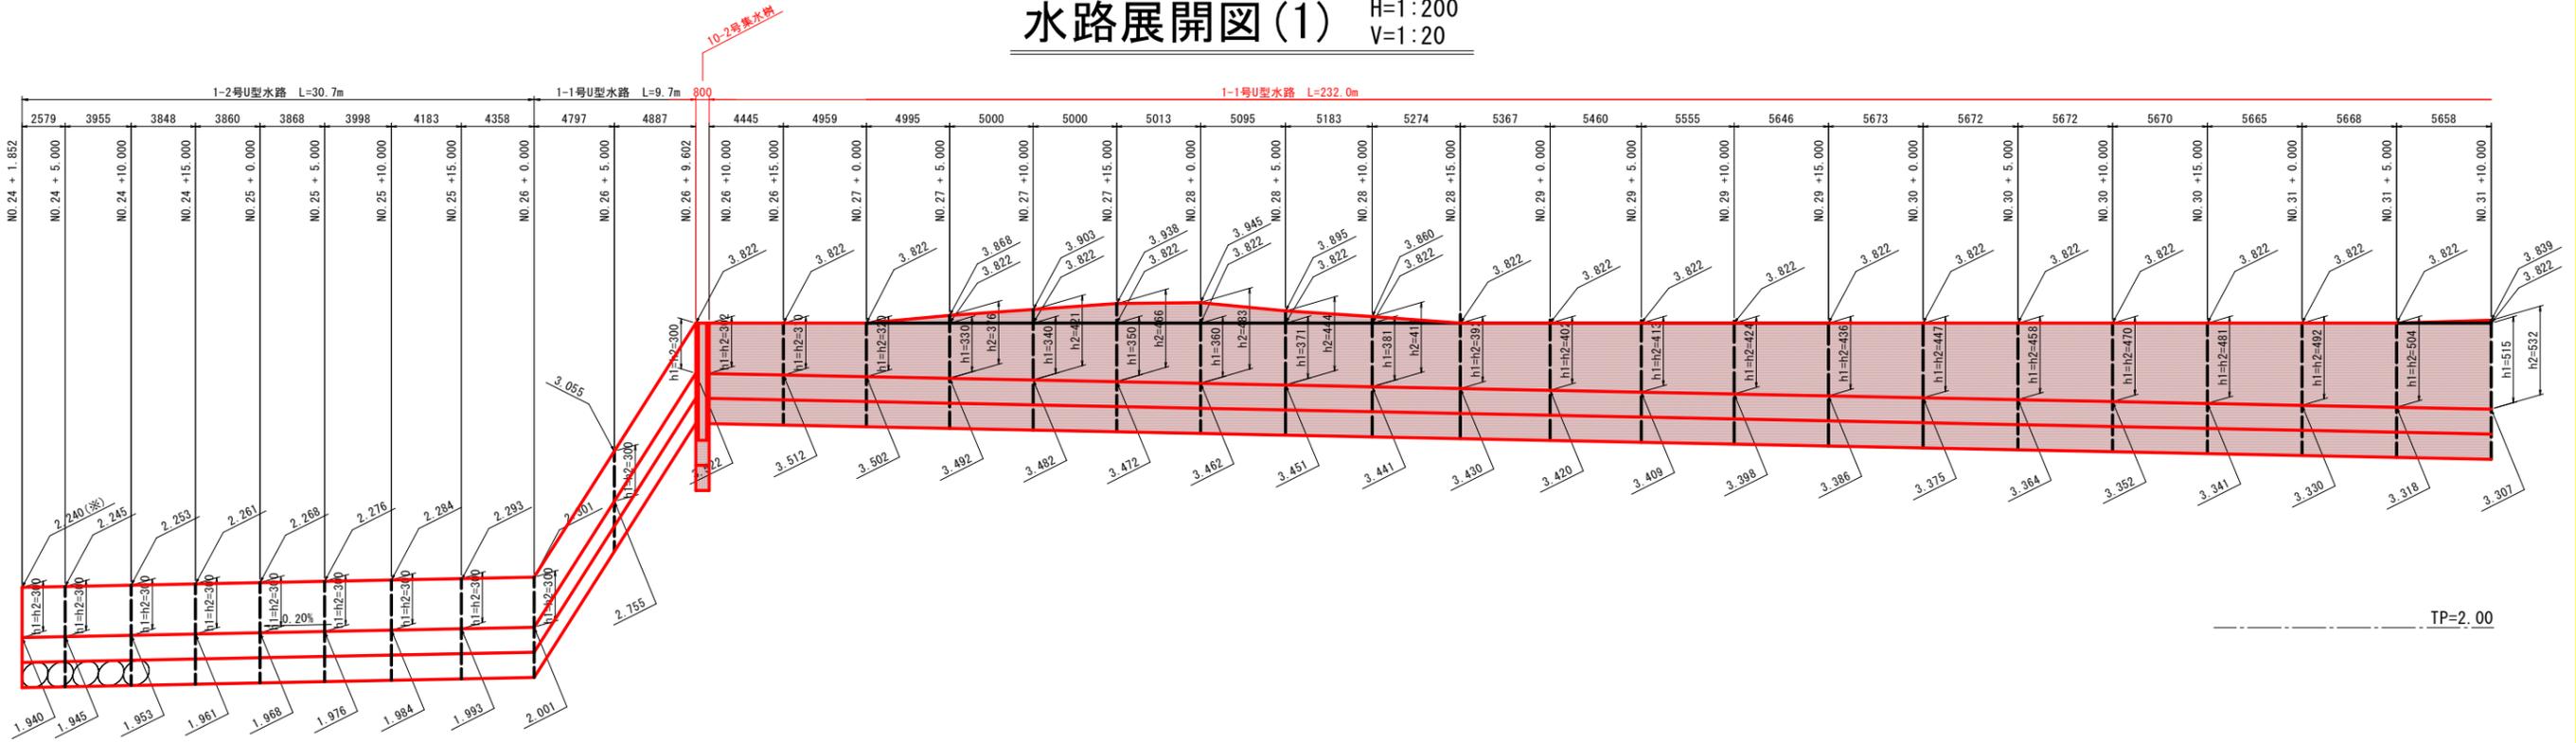


1-1号U型側溝 s=1:20

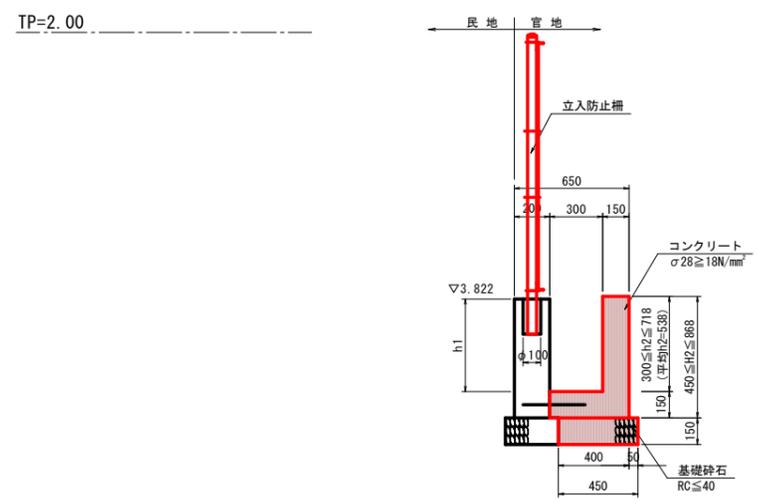


【実施設計図面】	
工事名	R6徳土 徳島津田インター線 徳・津田海岸 道路改良工事(1) (担い手確保型)
路線名等	徳島津田インター線
工事箇所	徳島市津田海岸町(第1分割)
図面名	水路展開図(1)
縮尺	図示 図面番号 13/20
会社名	
事業者名	徳島県東部県土整備局<徳島>

# 水路展開図(2) $H=1:400$ $V=1:20$

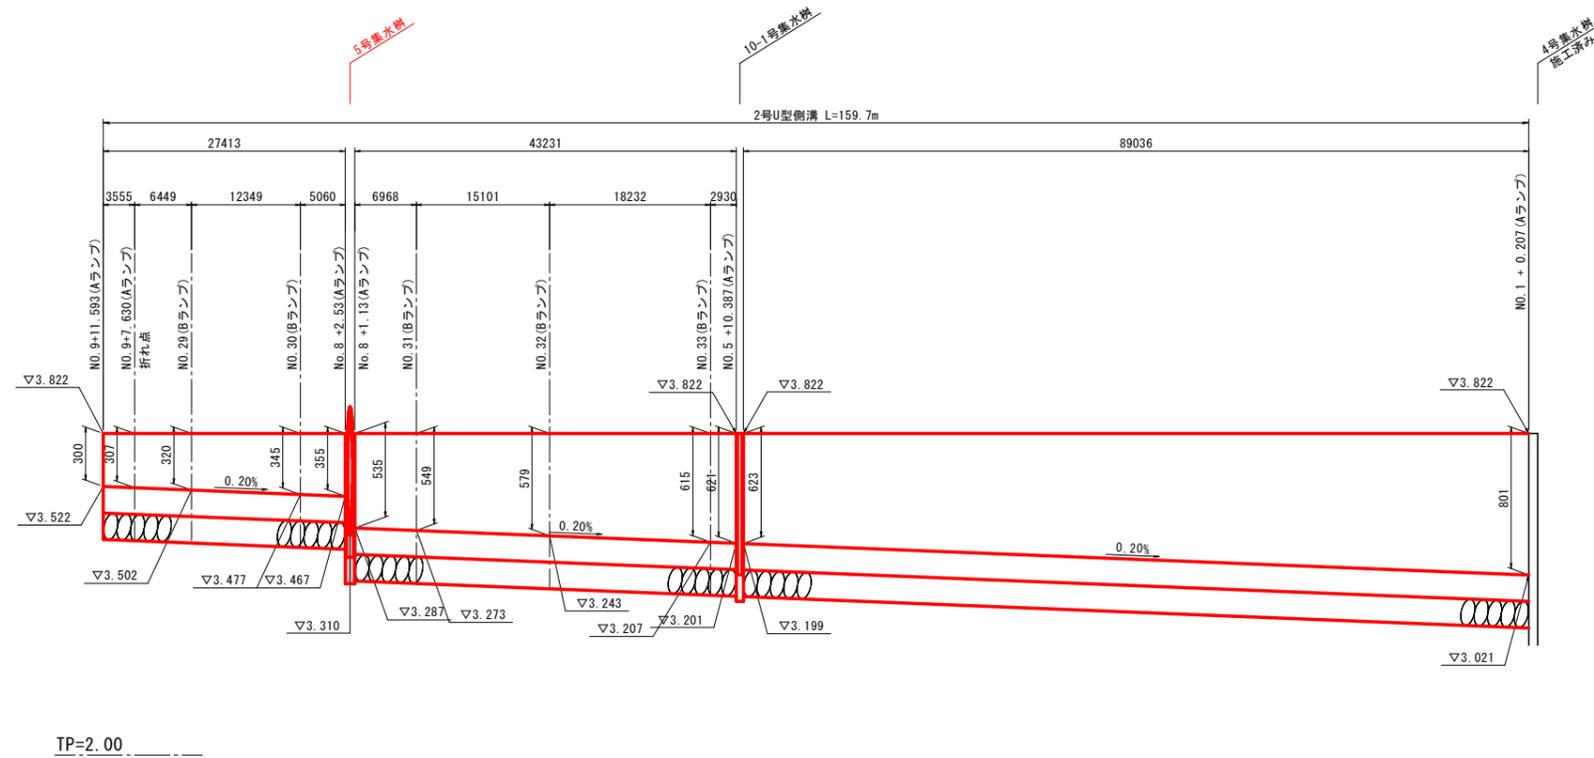

## 2号U型側溝 $S=1:20$

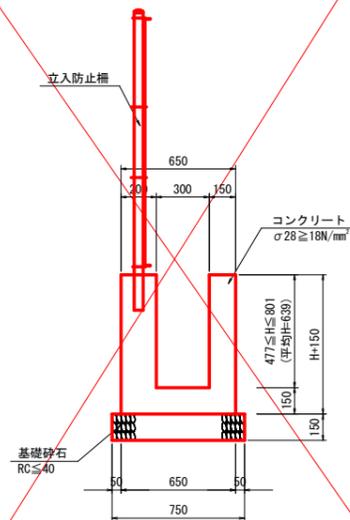

### 【実施設計図面】

工事名	R6徳土 徳島津田インター線 徳・津田海岸道路改良工事(1) (担い手確保型)		
路線名等	徳島津田インター線		
工事箇所	徳島市津田海岸町(第1分割)		
図面名	水路展開図(2)		
縮尺	図示	図面番号	14 / 20
会社名			
事業者名	徳島県東部県土整備局<徳島>		

# 平面図 S=1:500



造成面計画高 TP=3.822m  
(4.800m-0.978m)

浅層混合処理  
5号重力式擁壁 L=28.8m  
3号重力式擁壁 L=9.2m  
4号重力式擁壁 L=18.0m

Bランプ

Aランプ

造成面計画高 TP=3.822m  
(4.800m-0.978m)

造成面計画高 TP=1.8m

造成面計画高 TP=1.8m

Dランプ

Qランプ

ブレーキ測点 NO. 149+80.0  
+0.274  
測点間距離  
(20.274m)




STA. 150+15.0

NO. 24+14.232  
NO. 25+4.917

【実施設計図面】	
工事名	R6徳土 徳島津田インター線 徳・津田海岸 道路改良工事(1) (担い手確保型)
路線名等	徳島津田インター線
工事箇所	徳島市津田海岸町(第1分割)
図面名	平面図
縮尺	1:500 図面番号 15/20
会社名	
事業者名	徳島県東部県土整備局<徳島>

# 重力式擁壁部横断面図(1) S=1:200


## A・Bランプ

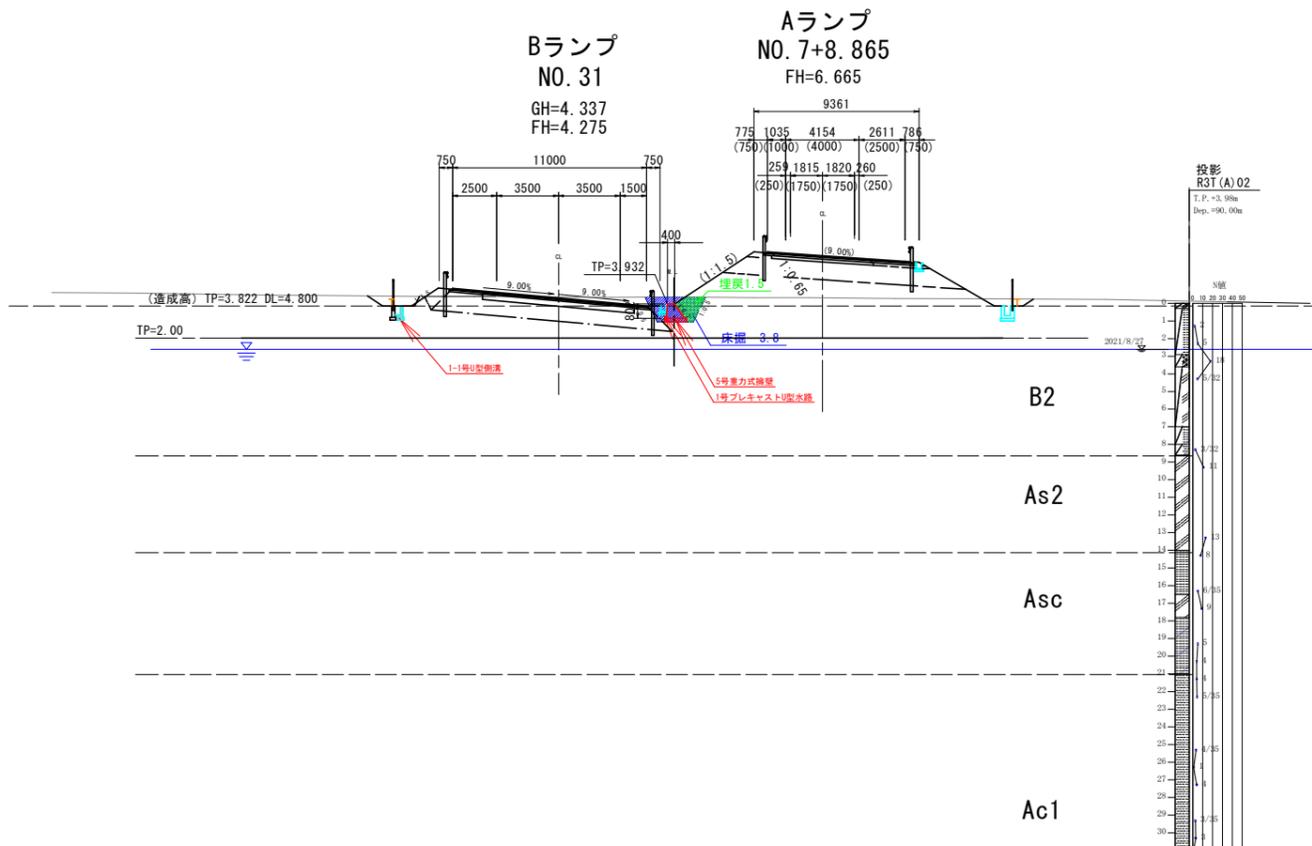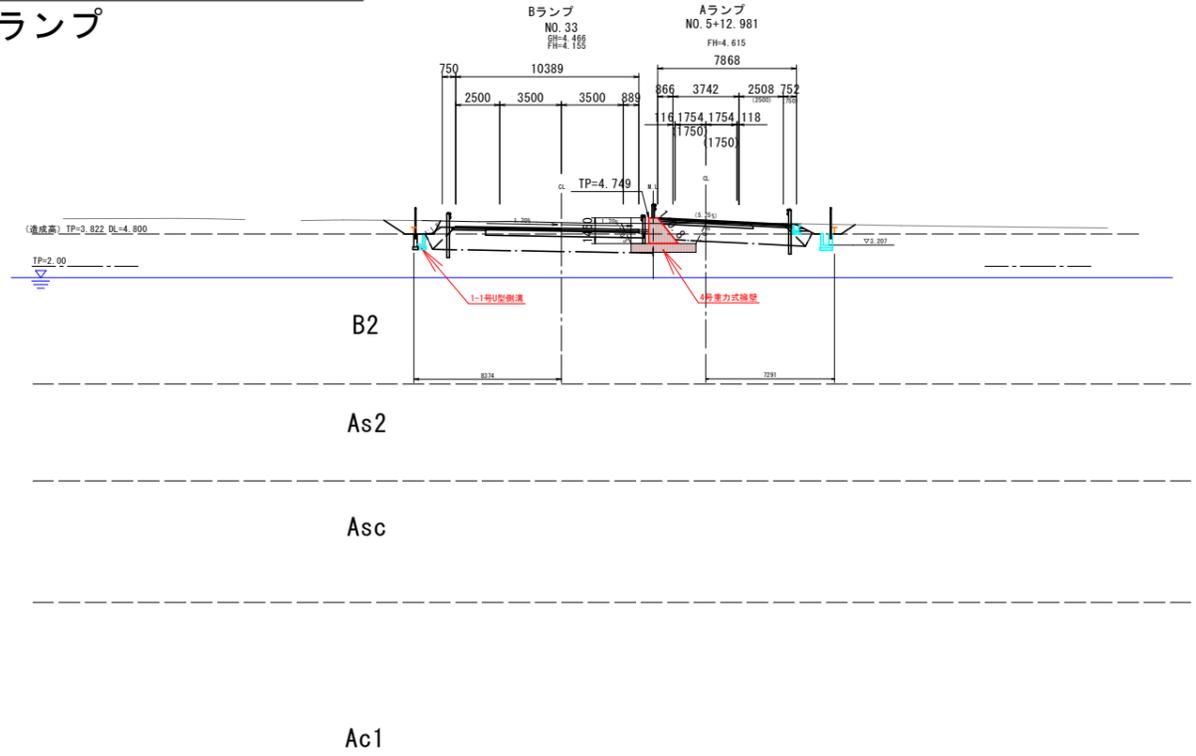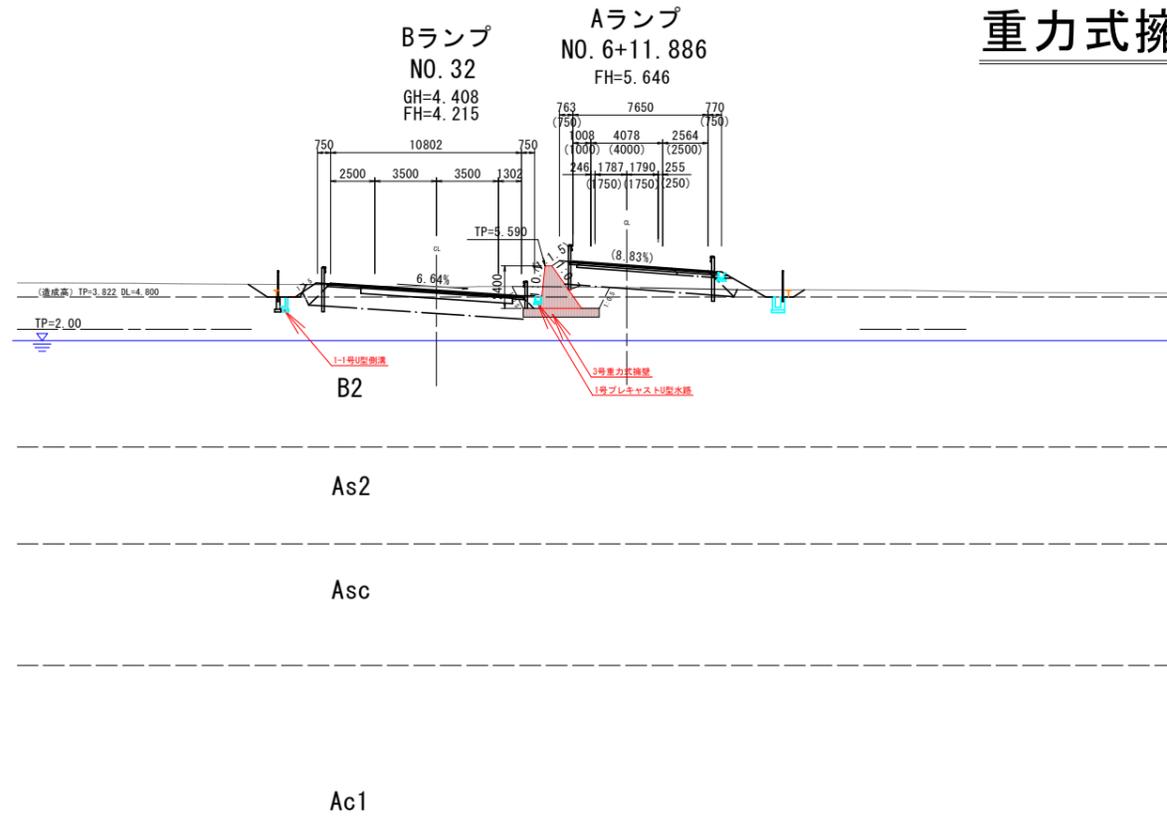


### 【実施設計図面】

工事名	R6徳島 徳島津田インター線 徳島津田海岸道路改良工事(1) (担い手確保型)		
路線名等	徳島津田インター線		
工事箇所	徳島市津田海岸町(第1分割)		
図面名	重力式擁壁部横断面図(1)A・Bランプ		
縮尺	1:200	図面番号	16/20
会社名			
事業者名	徳島県東部県土整備局<徳島>		


# 擁壁一般図 (Aランプ)

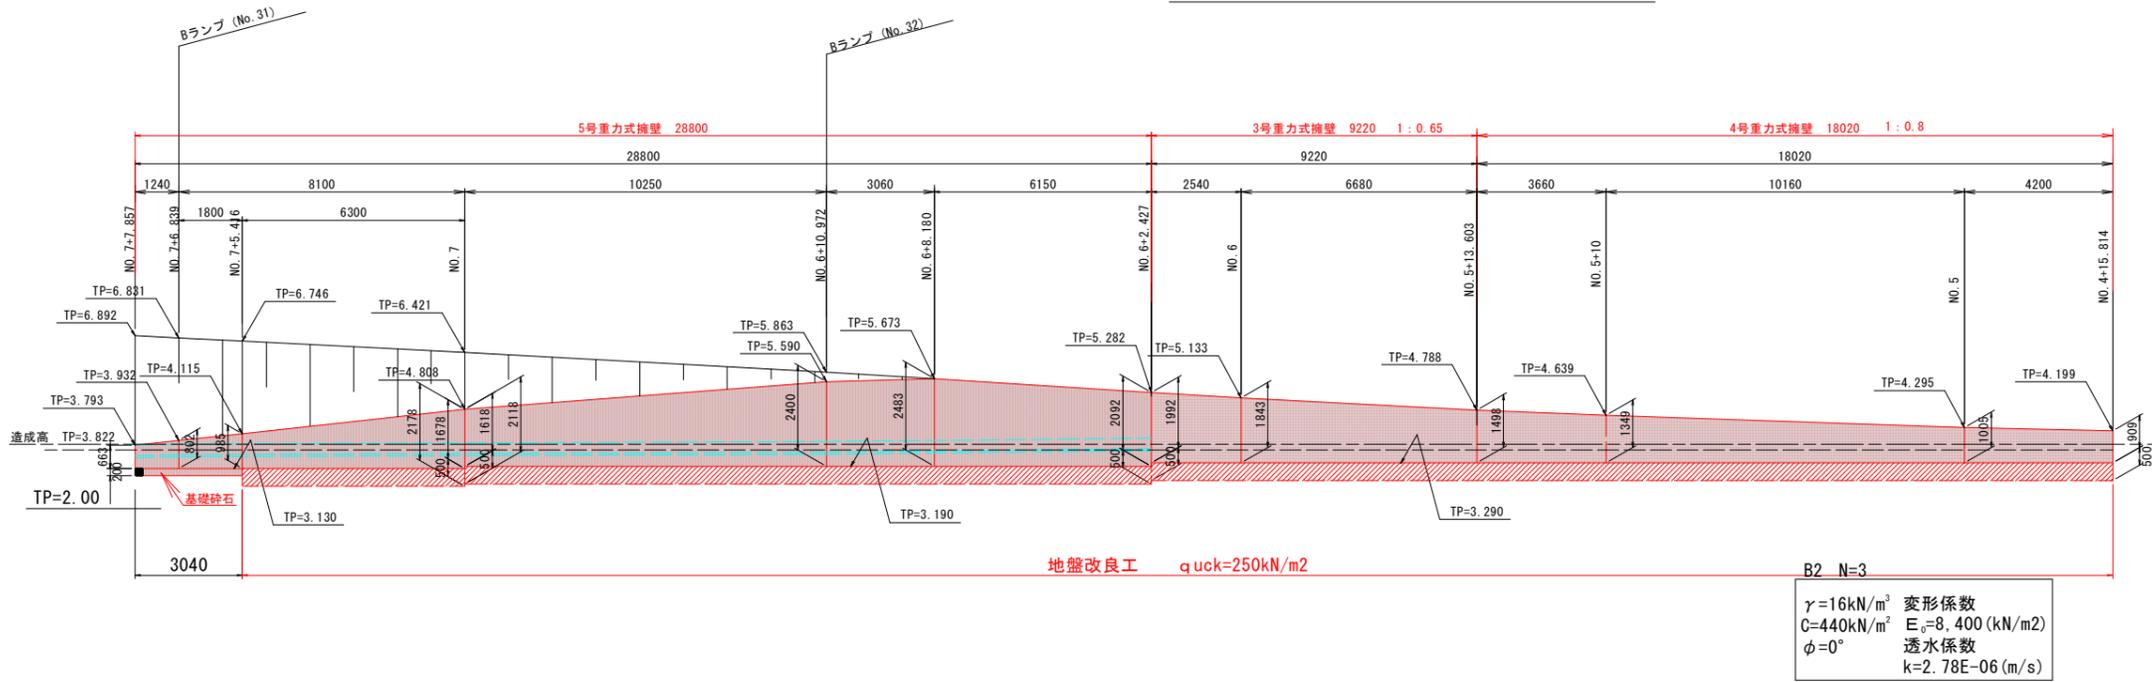


## 構造図 S=1:50

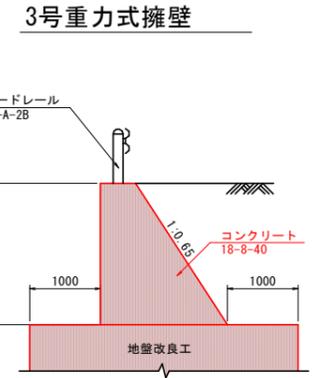


### 4号重力式擁壁

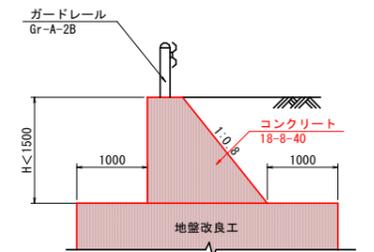


### 5号重力式擁壁

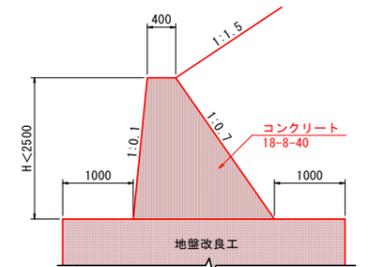

## 平面図 S=1:400 (Aランプ部)

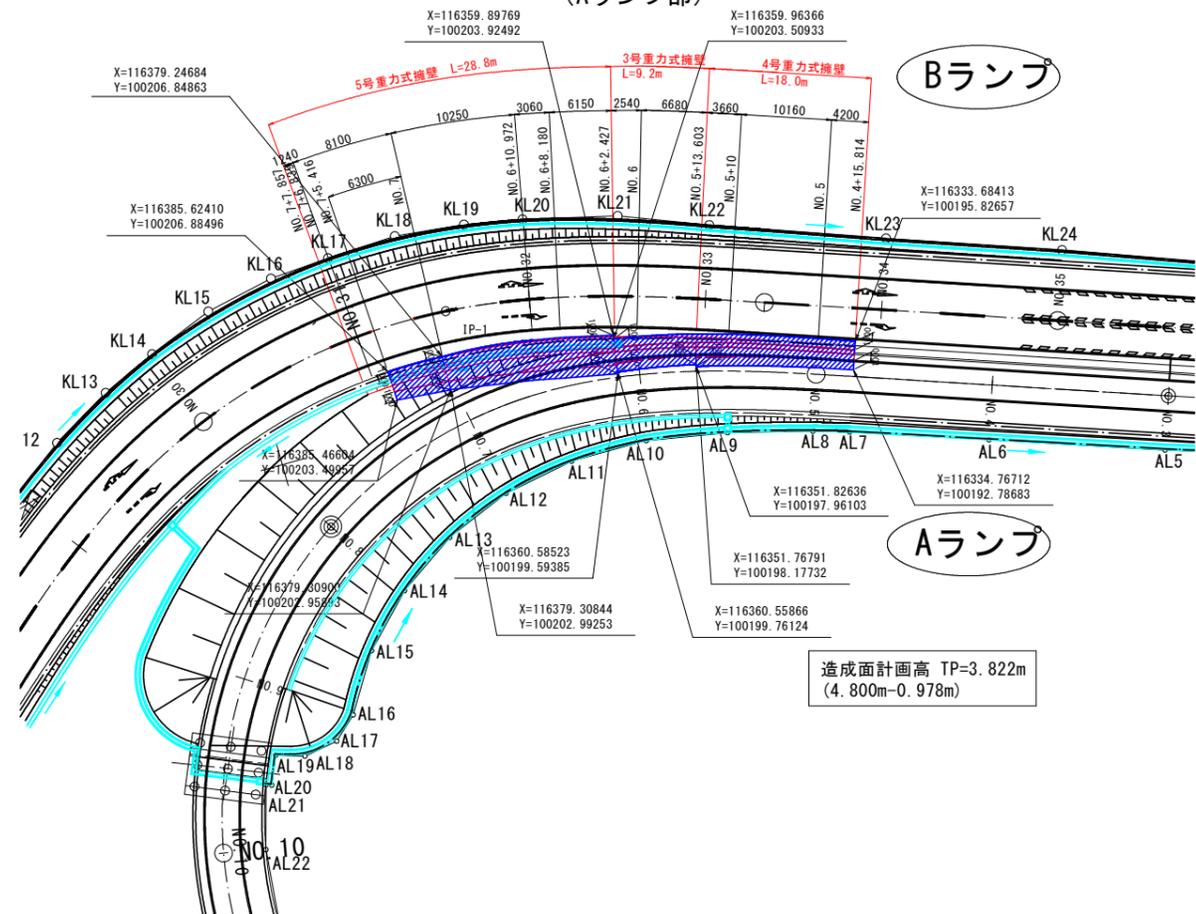

## 断面図 S=1:100 (Aランプ部)

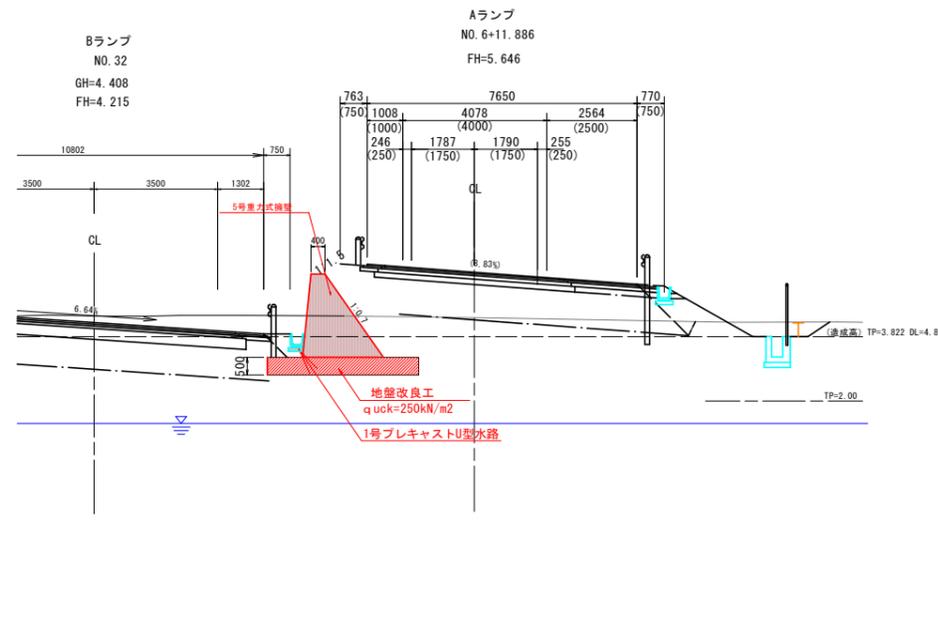


### 【実施設計図面】


工事名	R6徳島 徳島津田インター線 徳島津田海岸道路改良工事(1) (担い手確保型)		
路線名等	徳島津田インター線		
工事箇所	徳島市津田海岸町(第1分割)		
図面名	擁壁一般図(Aランプ)		
縮尺	図示	図面番号	17/20
会社名			
事業者名	徳島県東部県土整備局<徳島>		

# 重力式擁壁展開図


左側展開図 S=1:100  
Aランプ

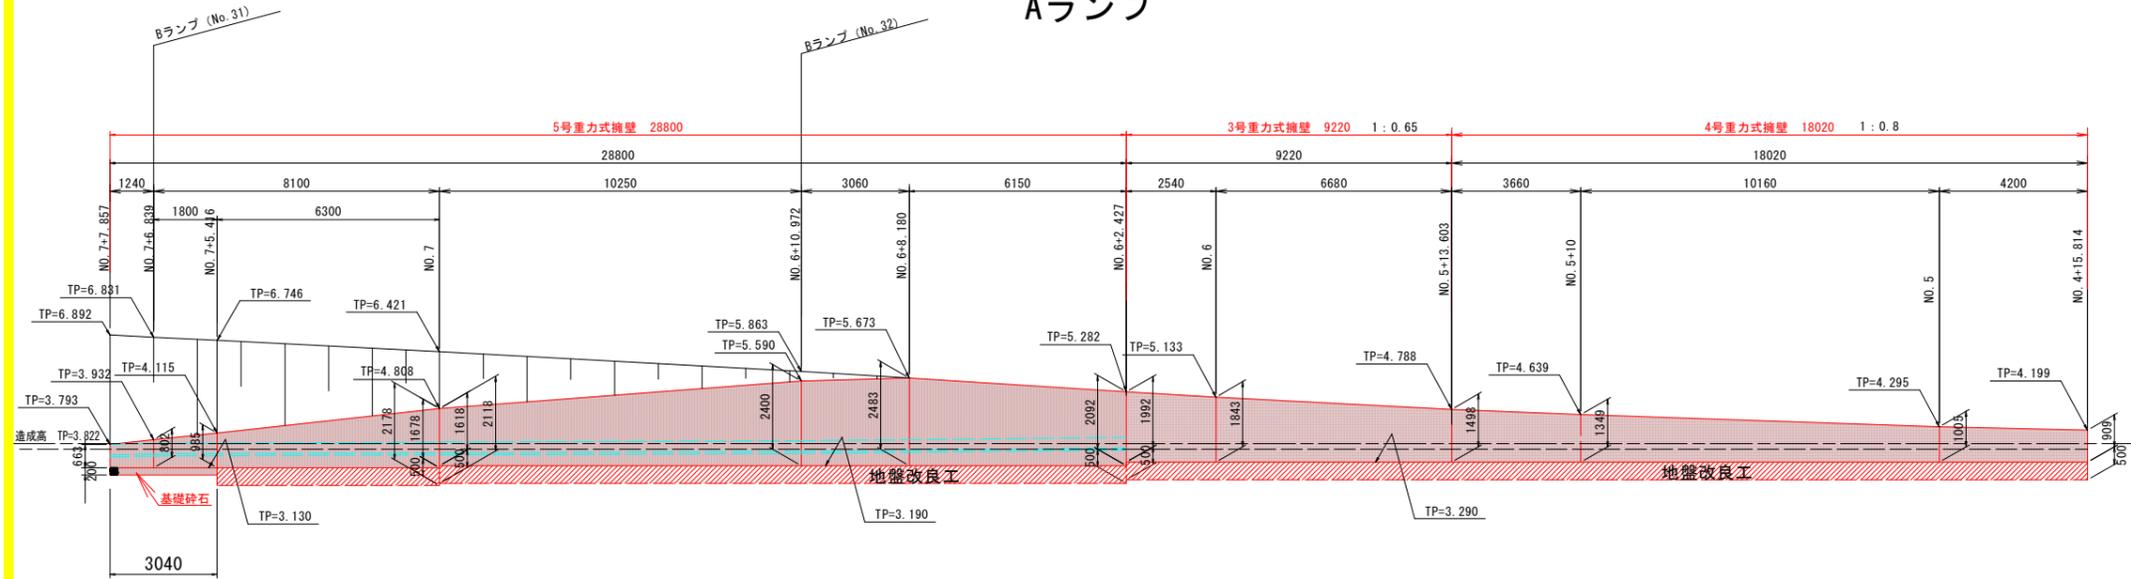


3号重力式擁壁 S=1:50

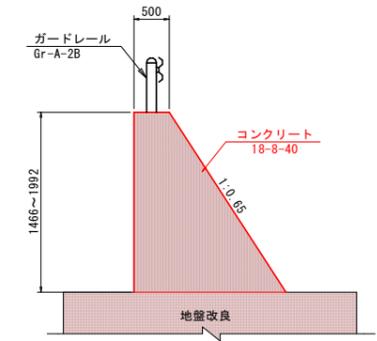

4号重力式擁壁 S=1:50

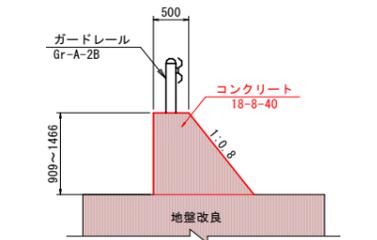

5号重力式擁壁 S=1:50

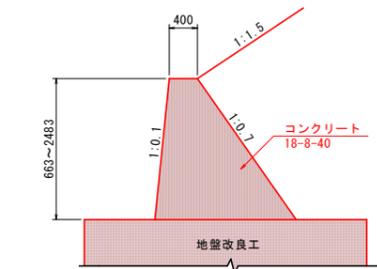


【実施設計図面】

工事名	R6徳土 徳島津田インター線 徳・津田海岸道路改良工事(1) (担い手確保型)		
路線名等	徳島津田インター線		
工事箇所	徳島市津田海岸町(第1分割)		
図面名	重力式擁壁展開図		
縮尺	図示	図面番号	18 / 20
会社名			
事業者名	徳島県東部県土整備局<徳島>		

# Aランプ地盤改良工範囲図

平面図 S=1:200


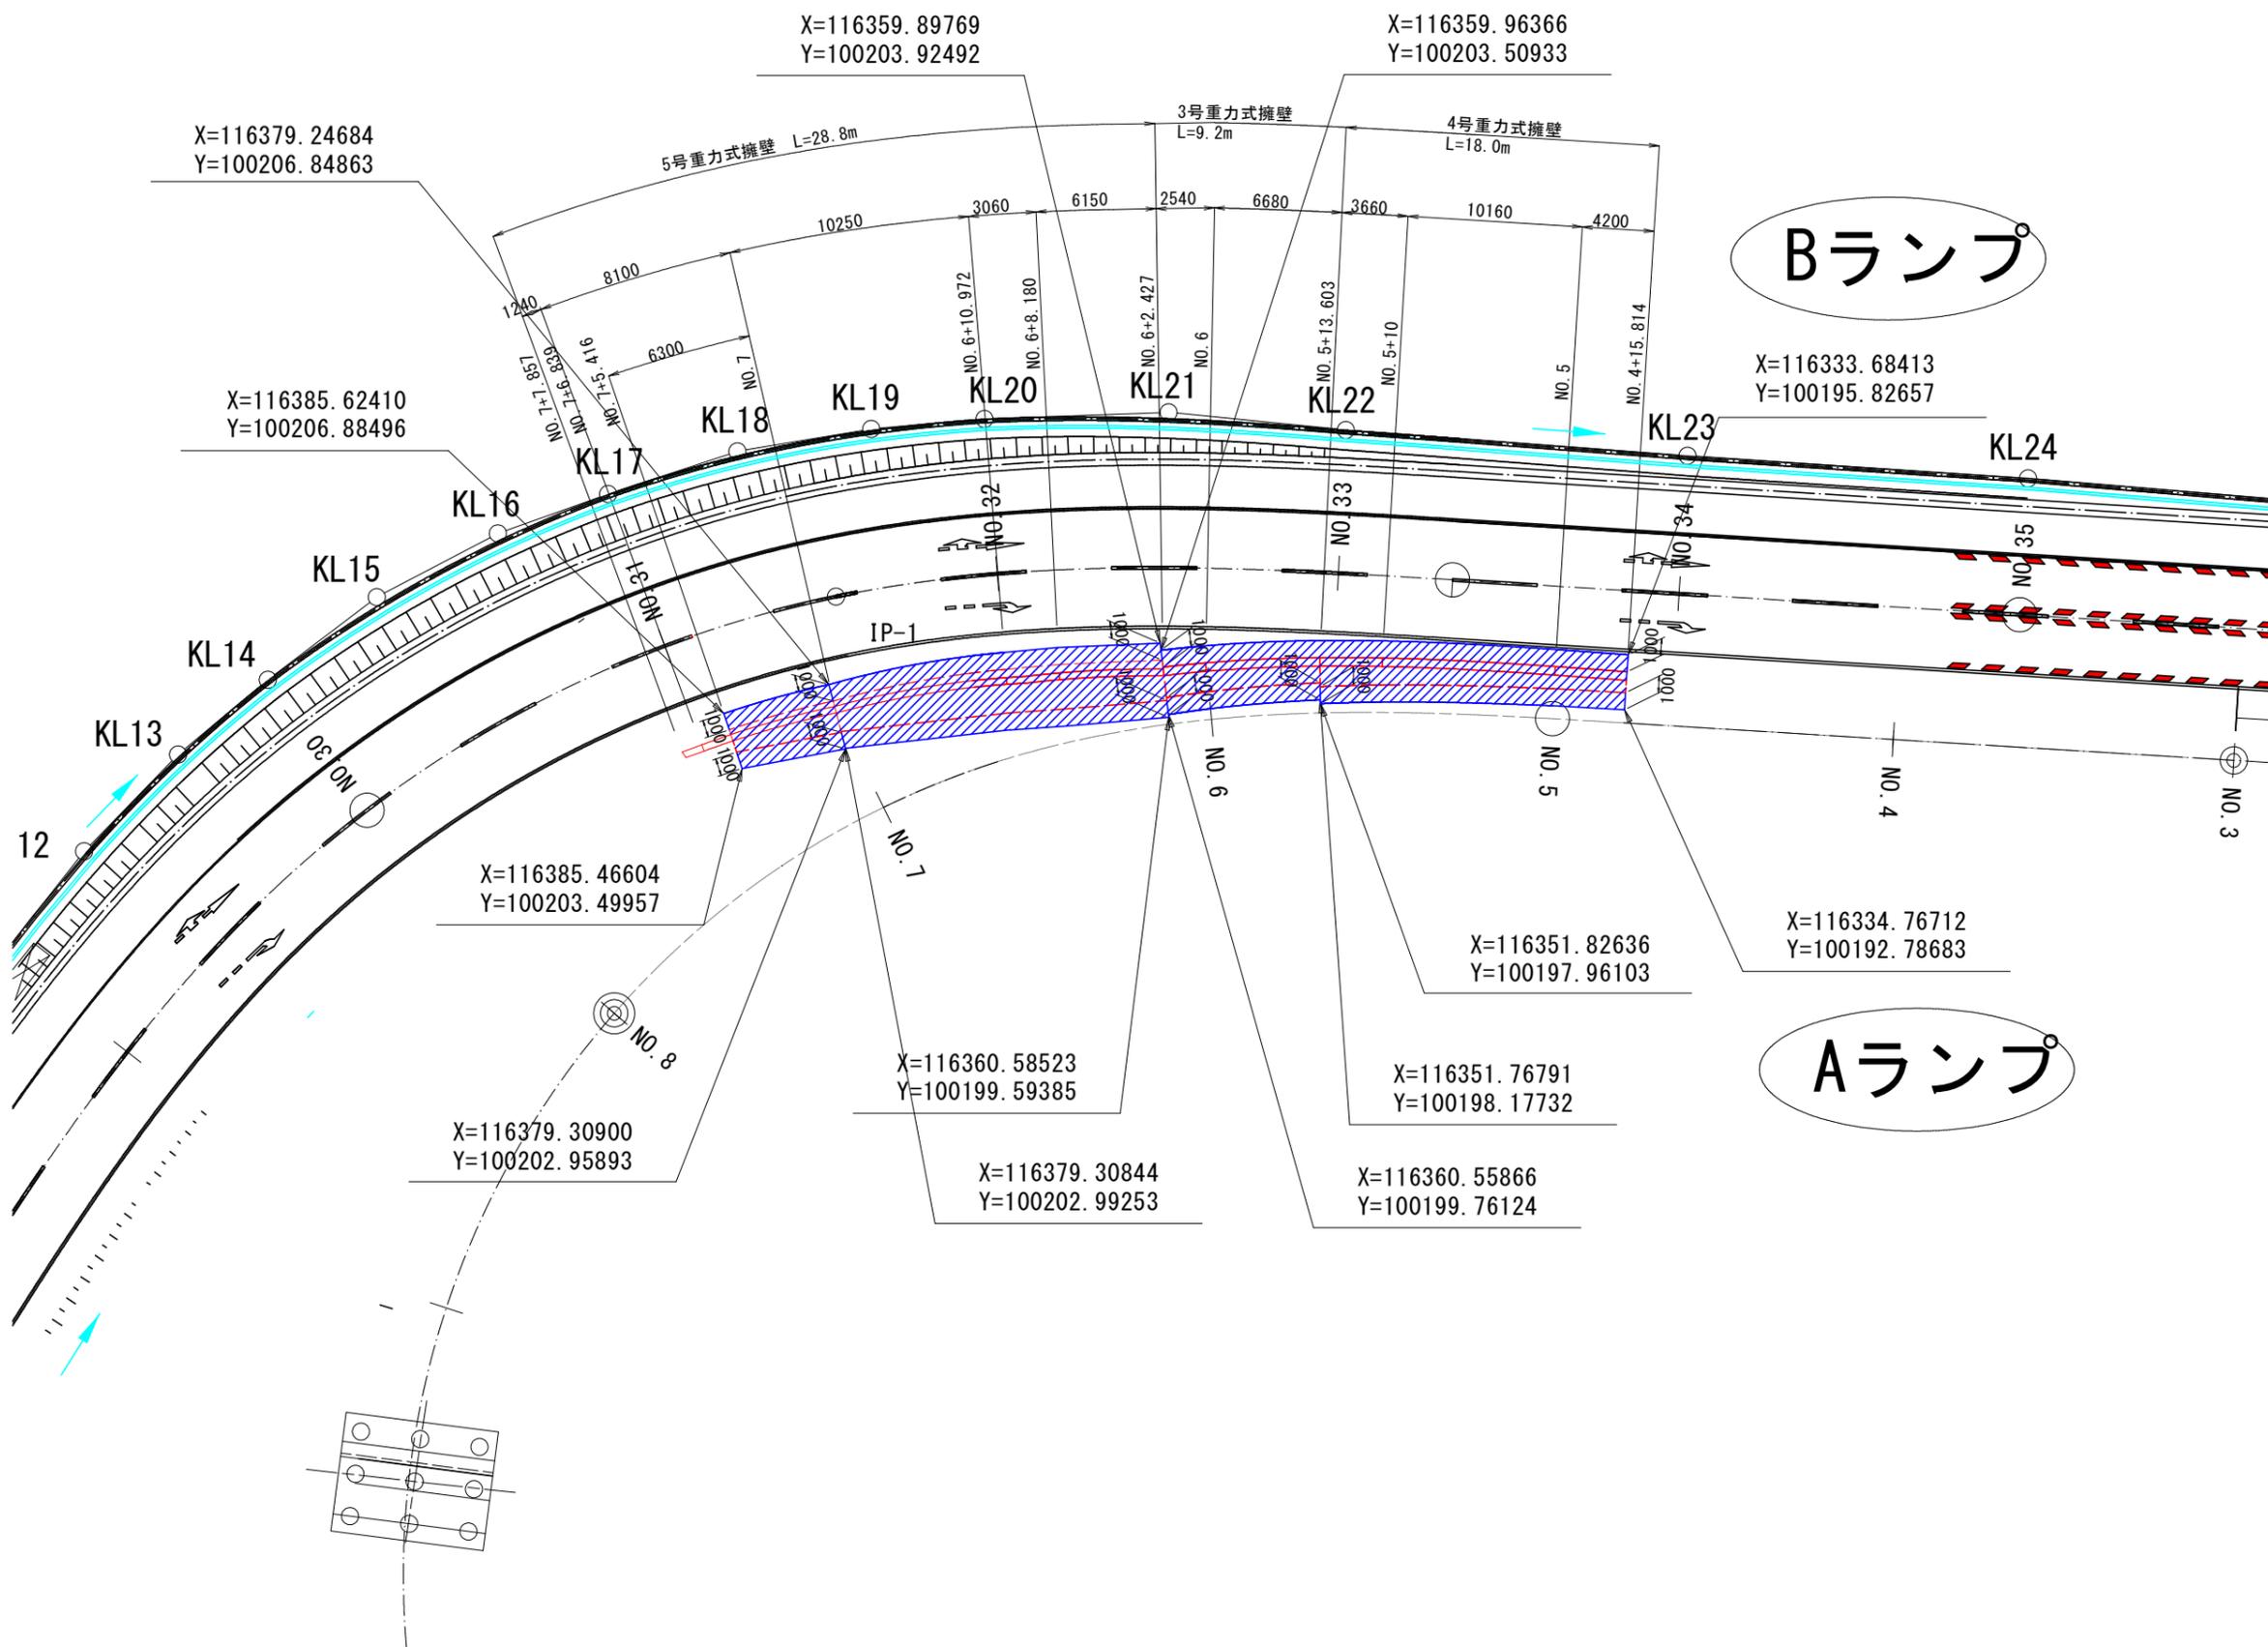


【実施設計図面】	
工事名	R6徳島 徳島津田インター線 徳島津田海岸道路改良工事(1) (担い手確保型)
路線名等	徳島津田インター線
工事箇所	徳島市津田海岸町(第1分割)
図面名	Aランプ地盤改良工範囲図
縮尺	図示 図面番号 19/20
会社名	
事業者名	徳島県東部県土整備局<徳島>


# 重力式擁壁ガードレール配置図

## Aランプ重力式擁壁部

平面配置図 S=1:100

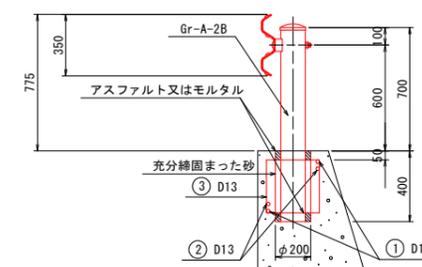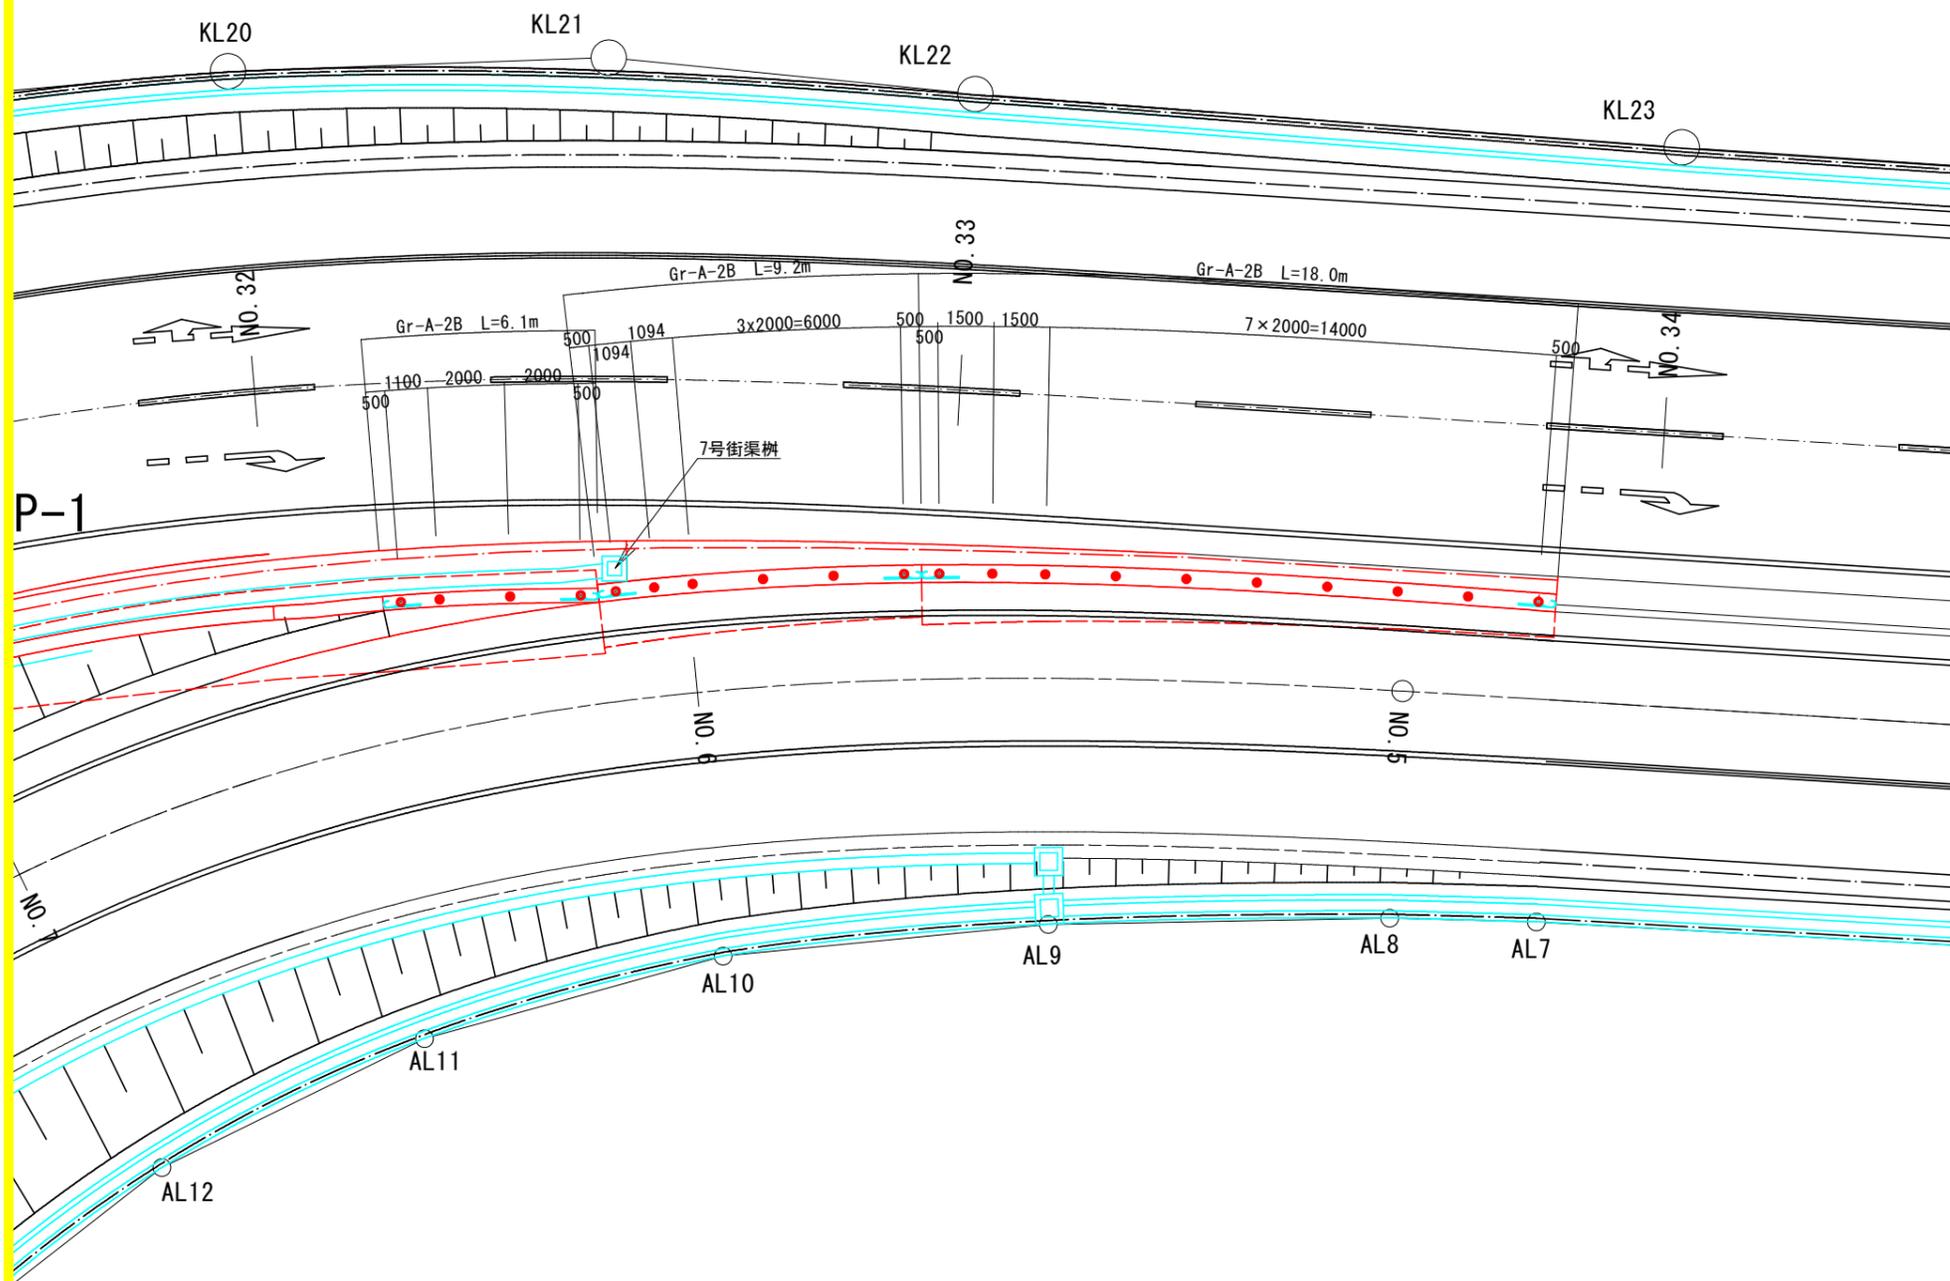

鉄筋質量表 (SD345)				1箇所当り
記号	径	長さ	本数	重量 (kg)
①	D13	1490	2	2.966
②	D13	1250	2	2.488
③	D13	1420	2	2.826
合計				8.28

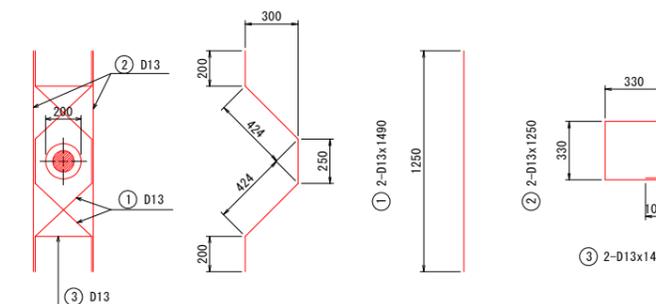

【実施設計図面】	
工事名	R6徳土 徳島津田インター線 徳・津田海岸道路改良工事(1) (担い手確保型)
路線名等	徳島津田インター線
工事箇所	徳島市津田海岸町(第1分割)
図面名	重力式擁壁ガードレール配置図
縮尺	図示 図面番号 20/20
会社名	
事業者名	徳島県東部県土整備局<徳島>